

Memoria Grafica

- 1- Entorno-Situacion 1/5000
- 2- Implantacion 1/600

Cota 0

Cota +3

Cota Cubiertas


Sotano/Aparcamiento

3- Plantas generales 1/200


Bloques. Plantas Tipo Bloques. Plantas Cubierta

- 4- Tipologia Celulas
- 5- Alzados y Secciones Generales 1/500 y 1/200
- 6- Detalle Celulas 1/50
- 7- Detalle Constructivo. Soluciones de Fachada 1/20
- 8- Estructura y Cimentacion 1/500
- 9- Sintaxis Instalaciones-Estructura
- 10- Guarderia y Planta de Techos 1/200



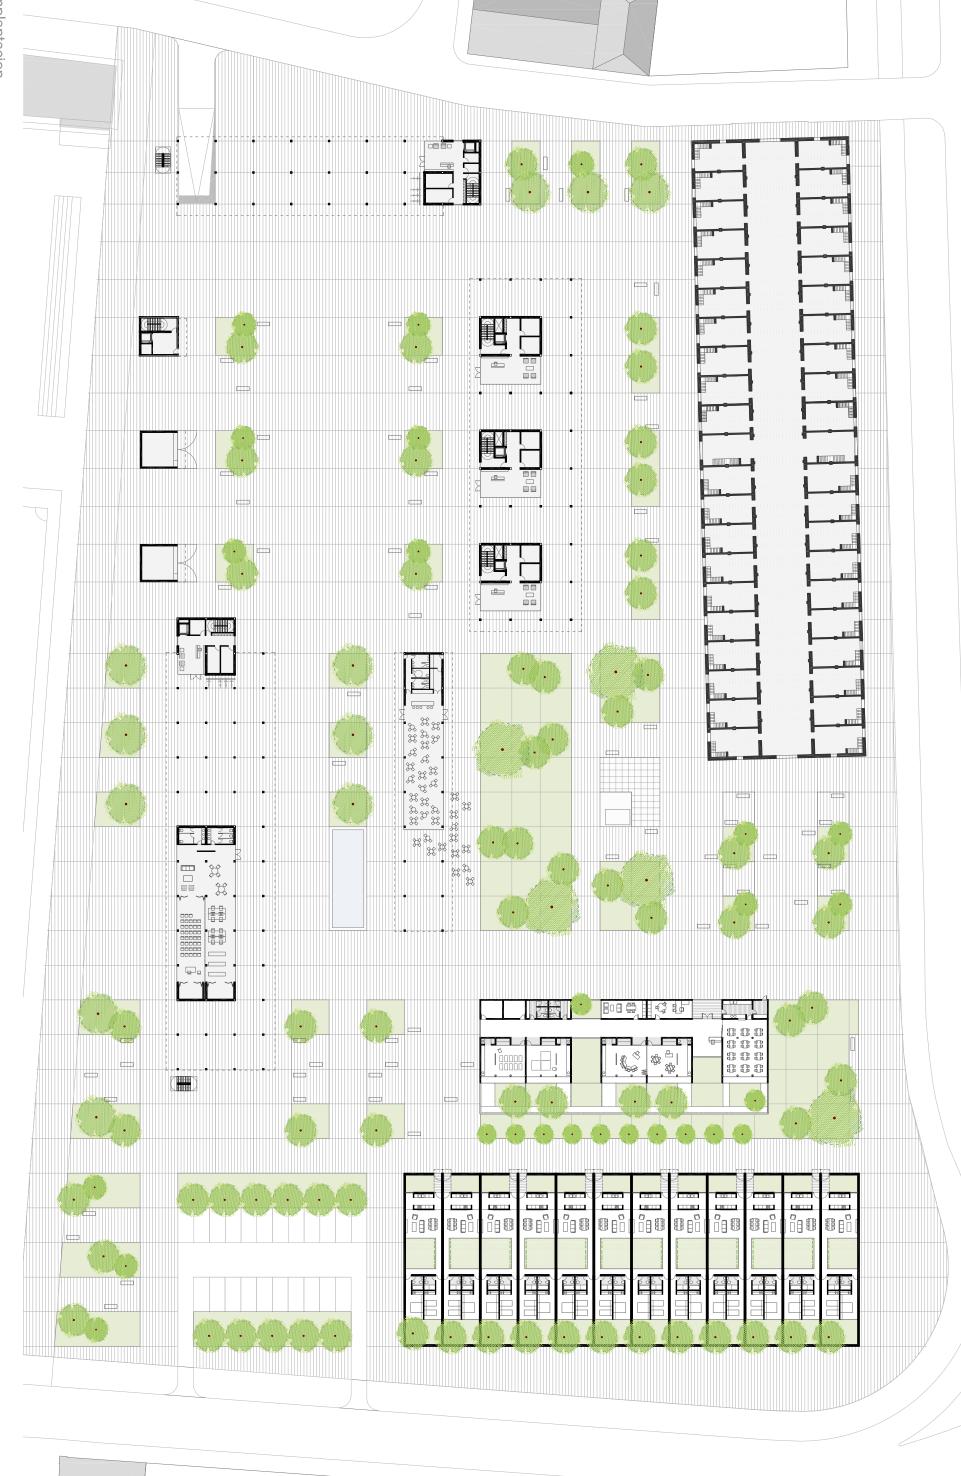




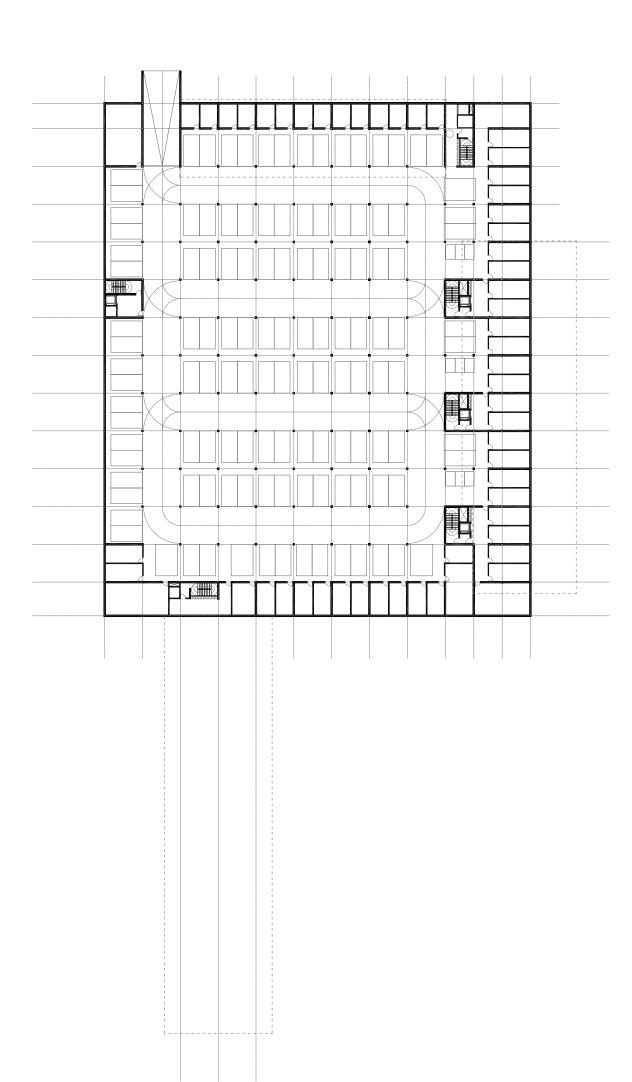








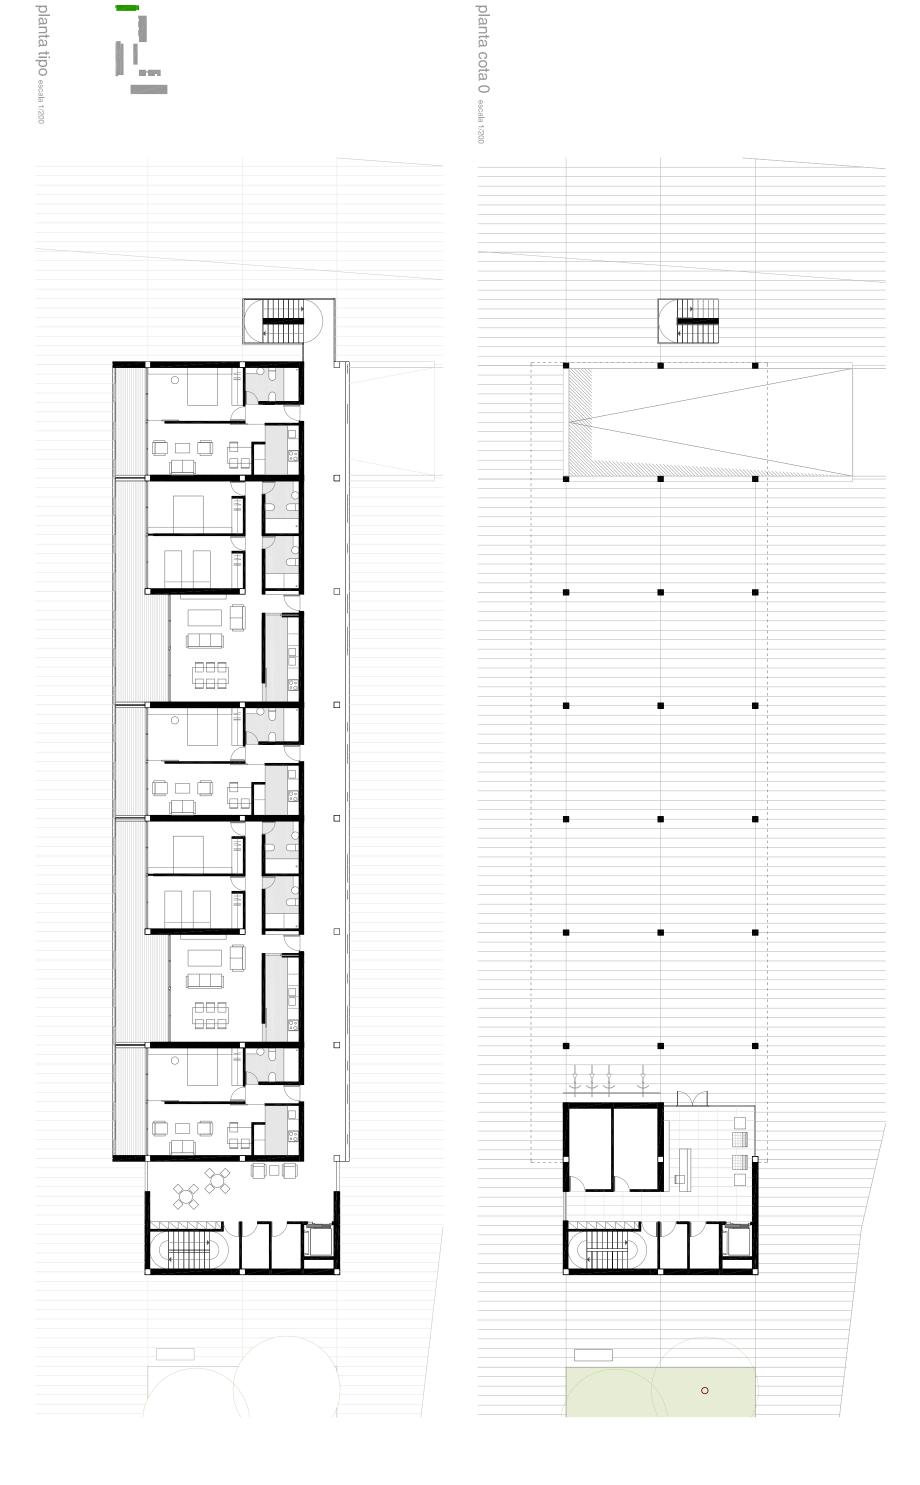







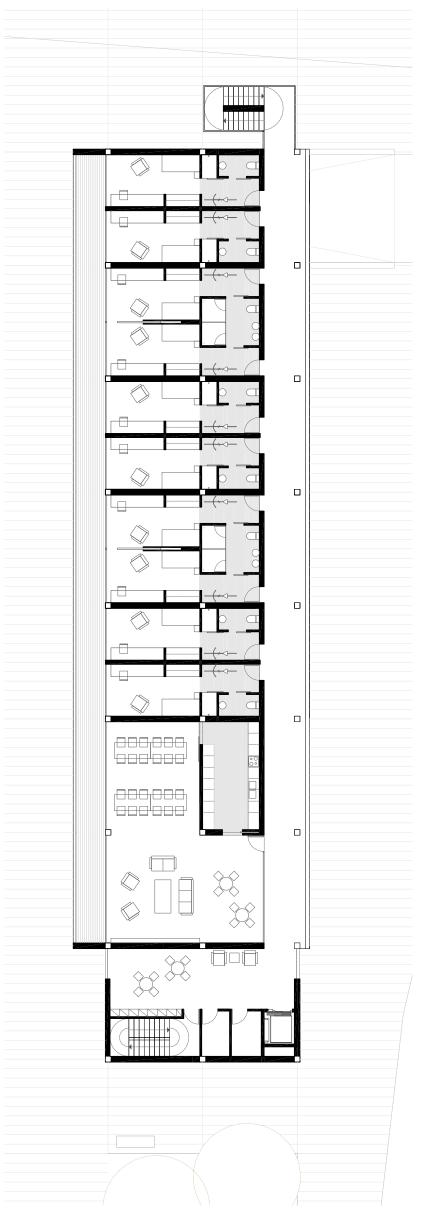

K

K

<

K


<


<

K

k | | | | | |

k | | | |

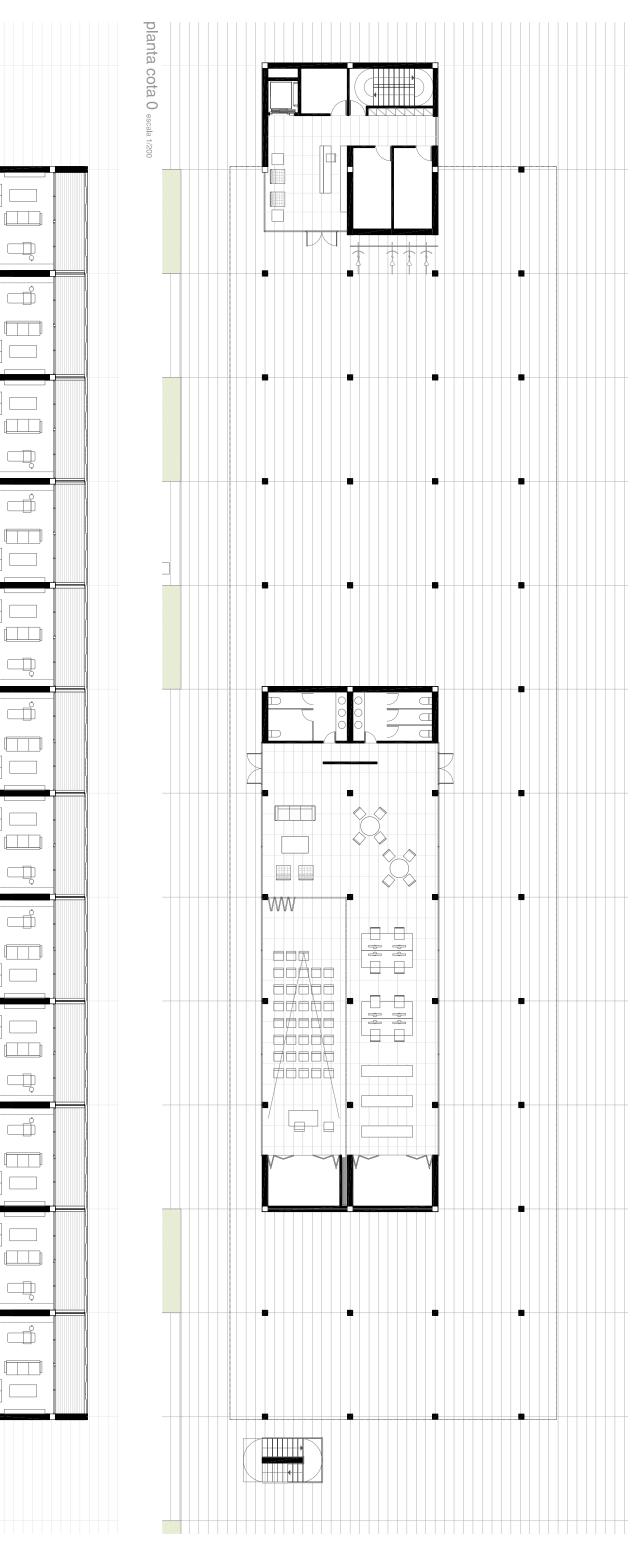

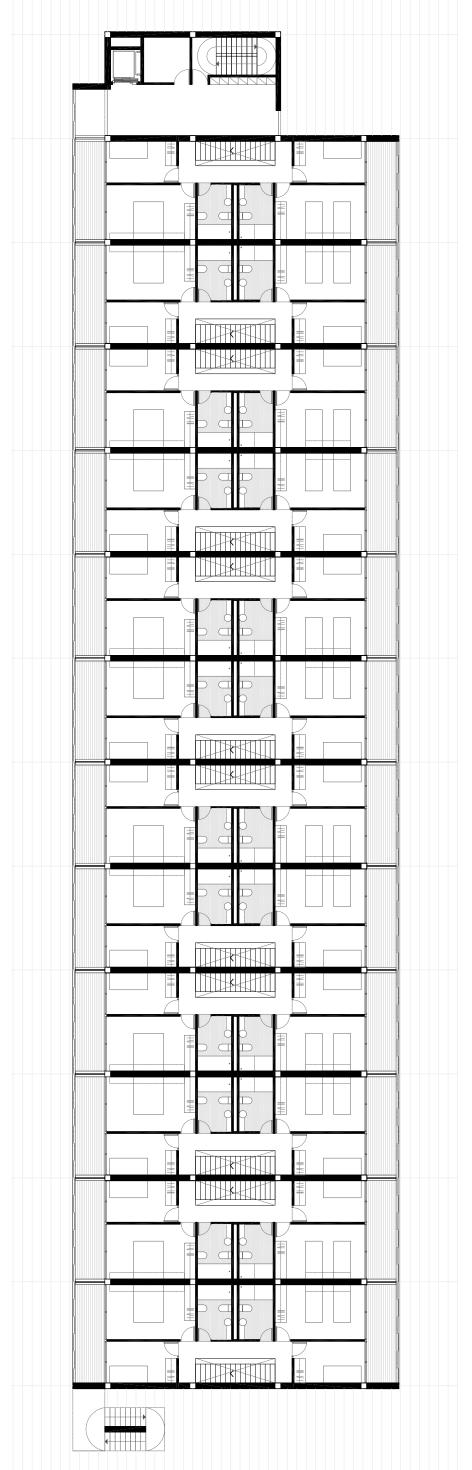


planta superior-duplex escala 1/200









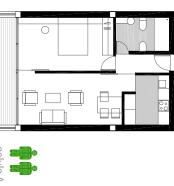


celula A 45 m2 1




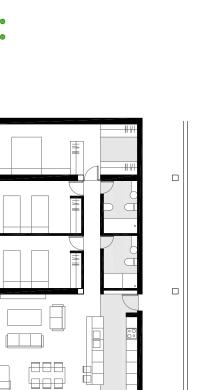


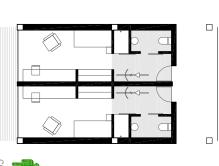

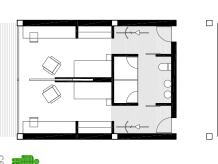

celula C

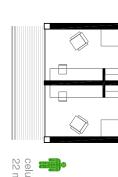

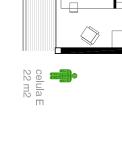

celula E2 45 m2

Bloque Norte - Resumen 7 Celulas tipo A 9 Celulas tipo B 4 Celulas tipo C TOTAL: 20 vlvlendas




TOTAL: 10 Estudiantes

celulas bloque este

celulas bloque oeste

Unifamiliares

8

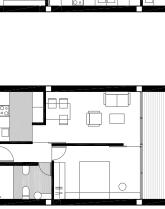








Bloque Este - Resumen 20 Celulas tipo A 12 Celulas tipo B 4 Celulas tipo C

celula A 85 m2

TOTAL: 36 viviendas

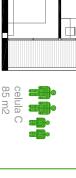

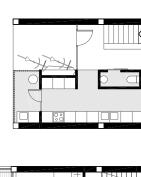

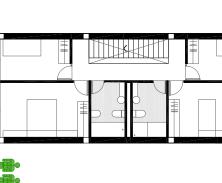



Bloque Oeste - Resumen 36 Celulas tlpo A TOTAL: 36 viviendas







Unidad Residencial 40 Viviendas - 120m2 33 Viviendas - 85m2 19 Viviendas - 45m2 12 Unifamiliares - 90m2 TOTAL: 104 viviendas





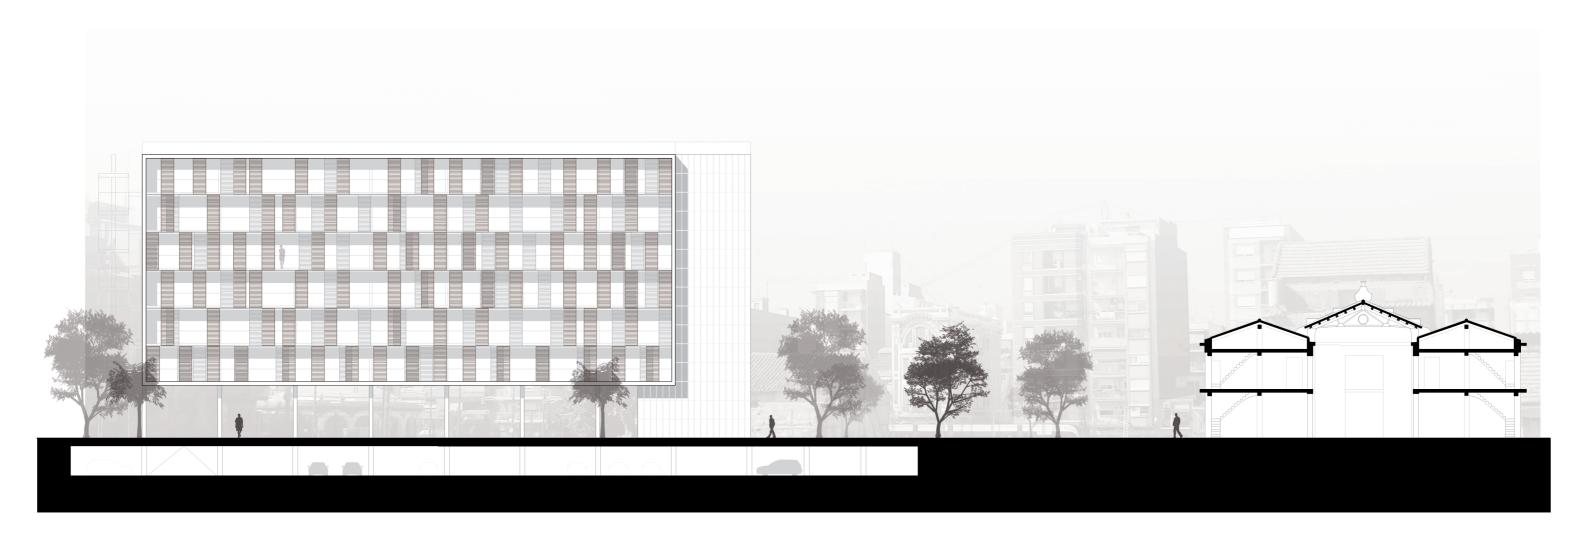

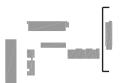


















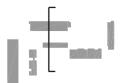

caunidad banresidenyalcial

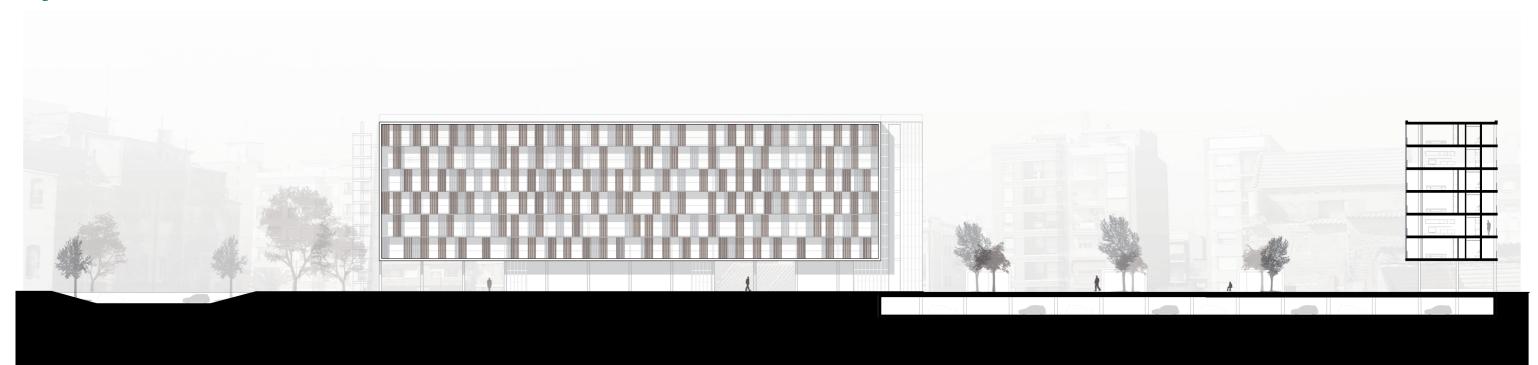




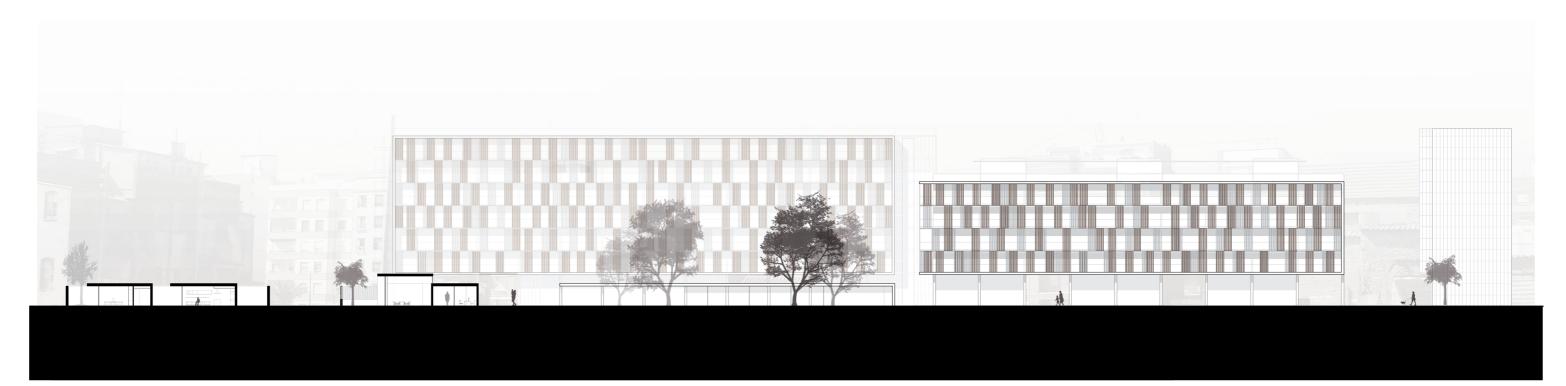







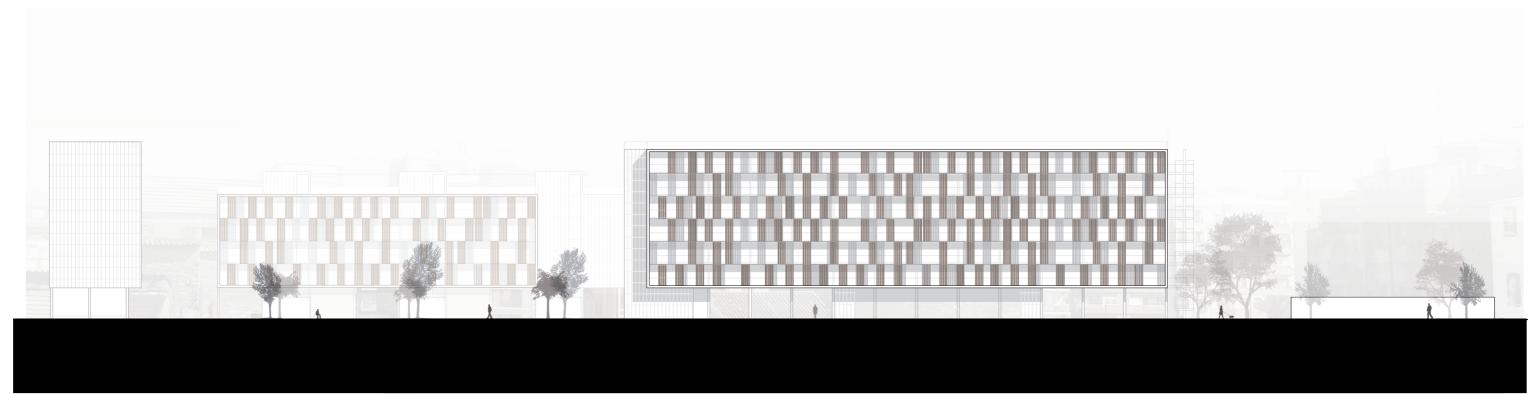













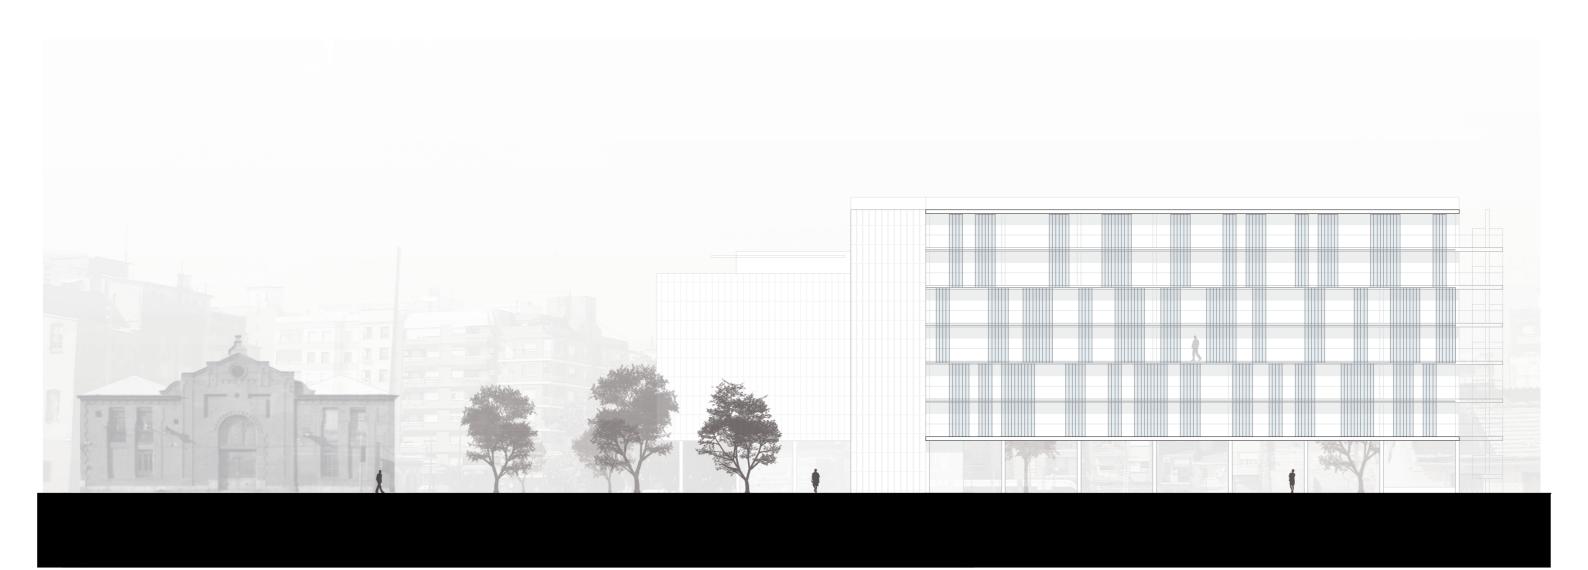





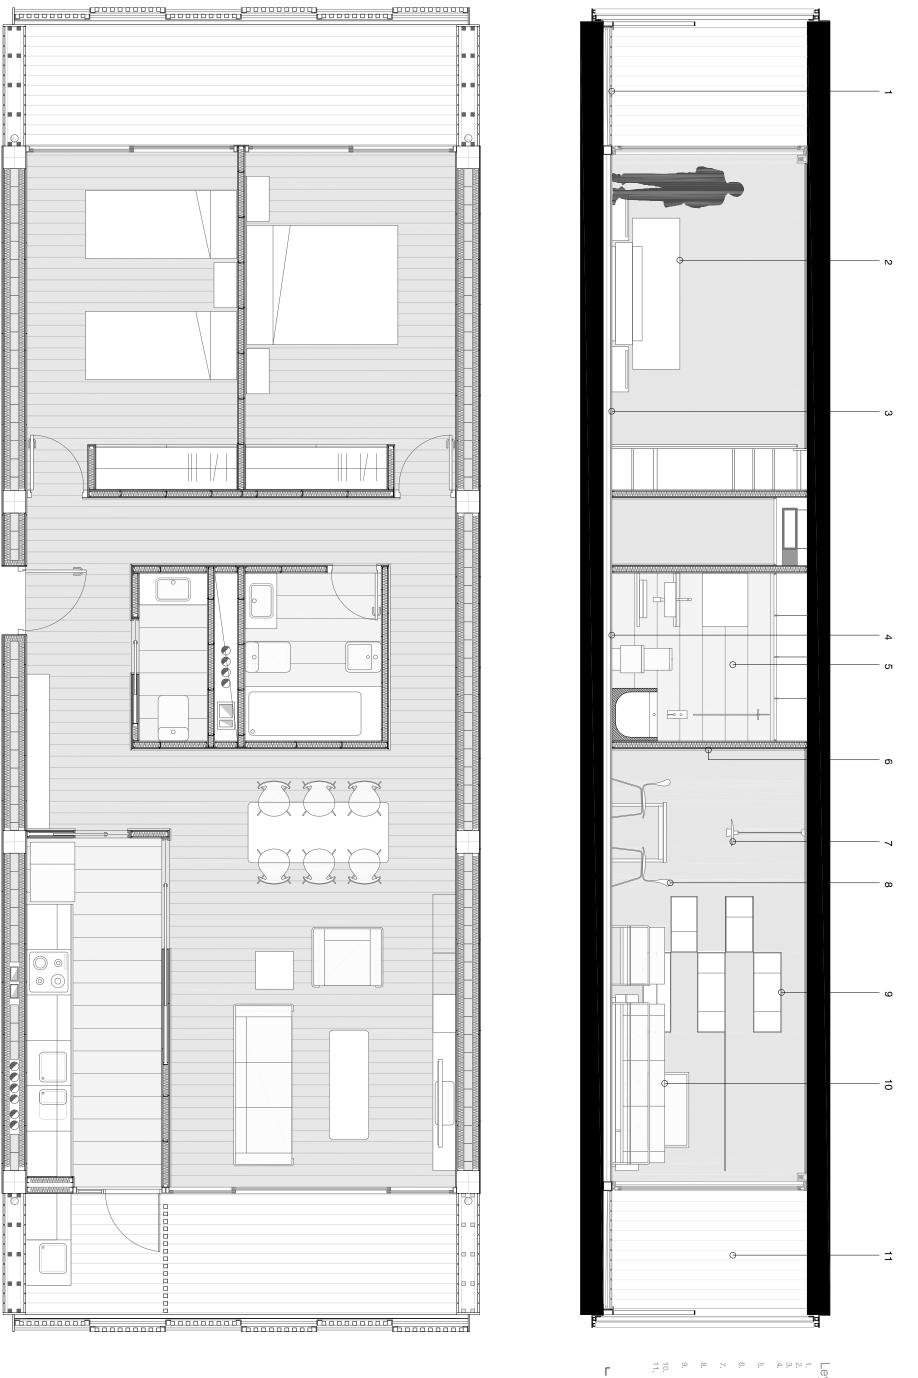


Leyenda

- Ion Comedor. ARTEK. Juha medor. FRITZ HANSEN. Arne
- Mobillario Salon: DEPADOVA. Mortiz
 Engelbrecht, lemongras
 O. Sofas. Le Corbusier
 I. Revestimiento exterior. Panelado de







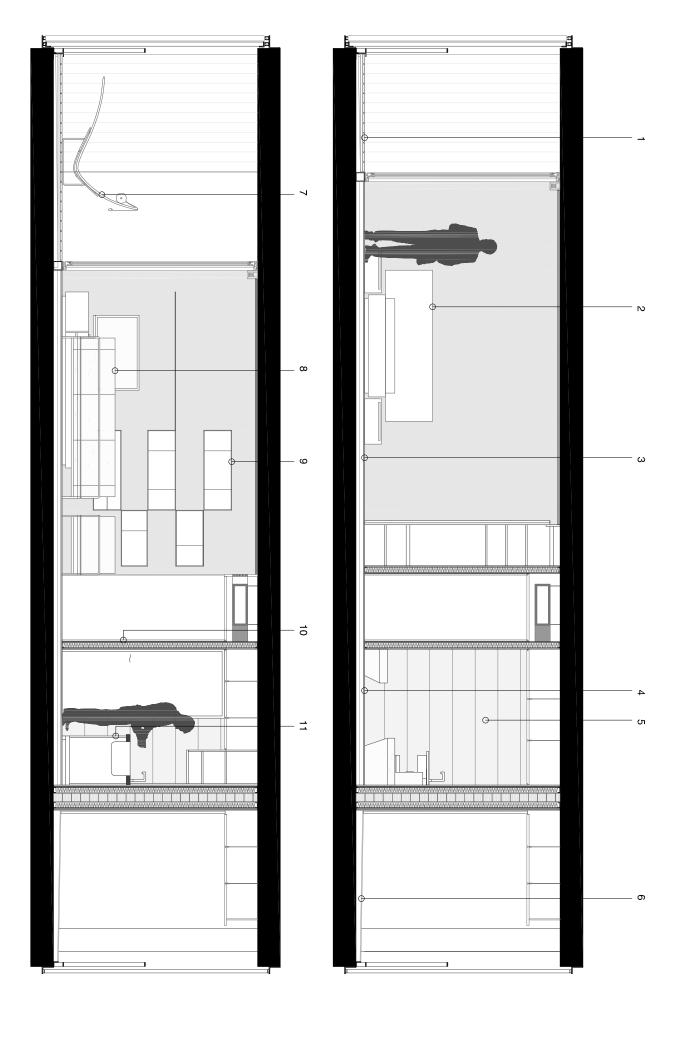


- 1. Tarima de Madera
 2. Mobillario de Dormitorio: KIONA
 3. Parqué Adhesivo
 4. Pavimento Zonas Humedas: Gres
 Porcelanico
 5. Revestimiento Zonas Humedas: Gres
 Porcelanico
 6. Pavimento exterior de resina epoxi
 7. Tumbona Exterior. FRITZ HANSEN.
 Paul Kjaerholm
 8. Sillas Comedor. FRITZ HANSEN. Ame
 Jacobsen
 9. Mobiliario Salon: DEPADOVA. Moritz
 Engelbrecht, lemongras
 10. Revestimiento Tabiques: Panelado de
 Madera
 Mobiliario de Cocina. BULTHAUP












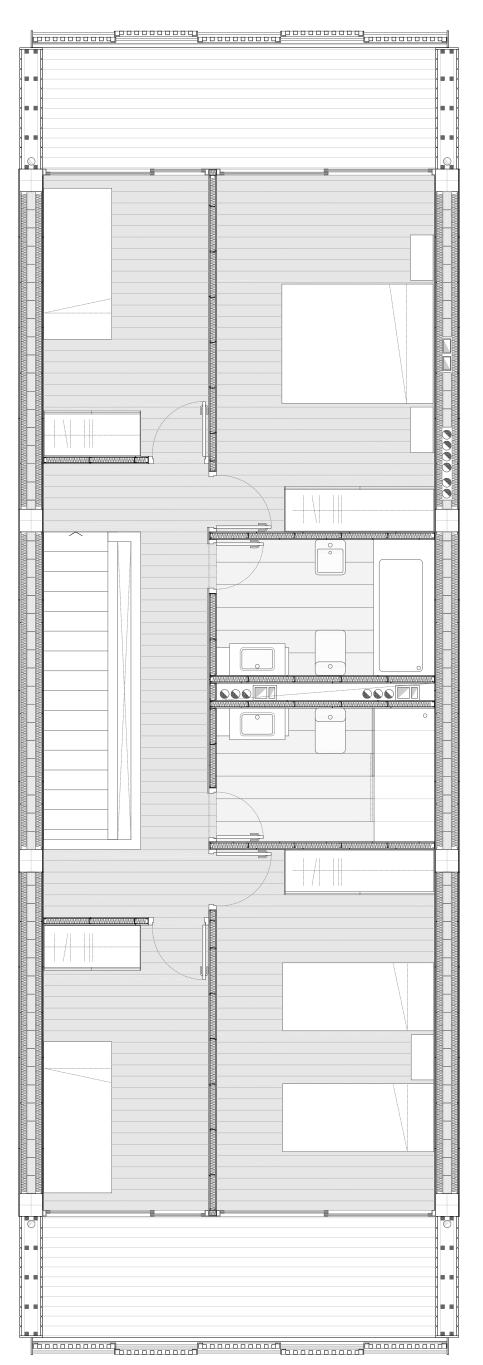


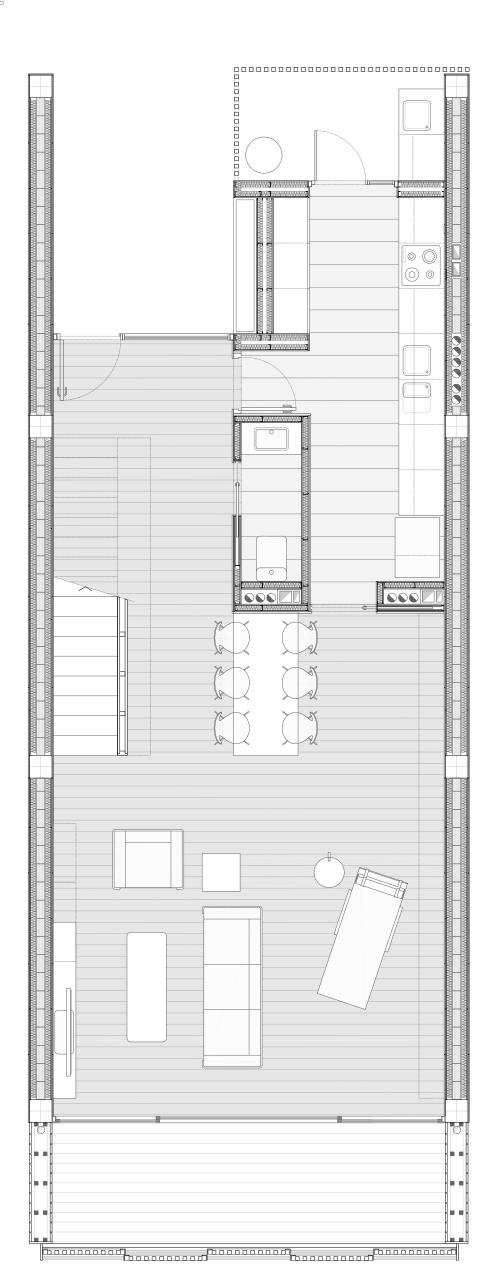





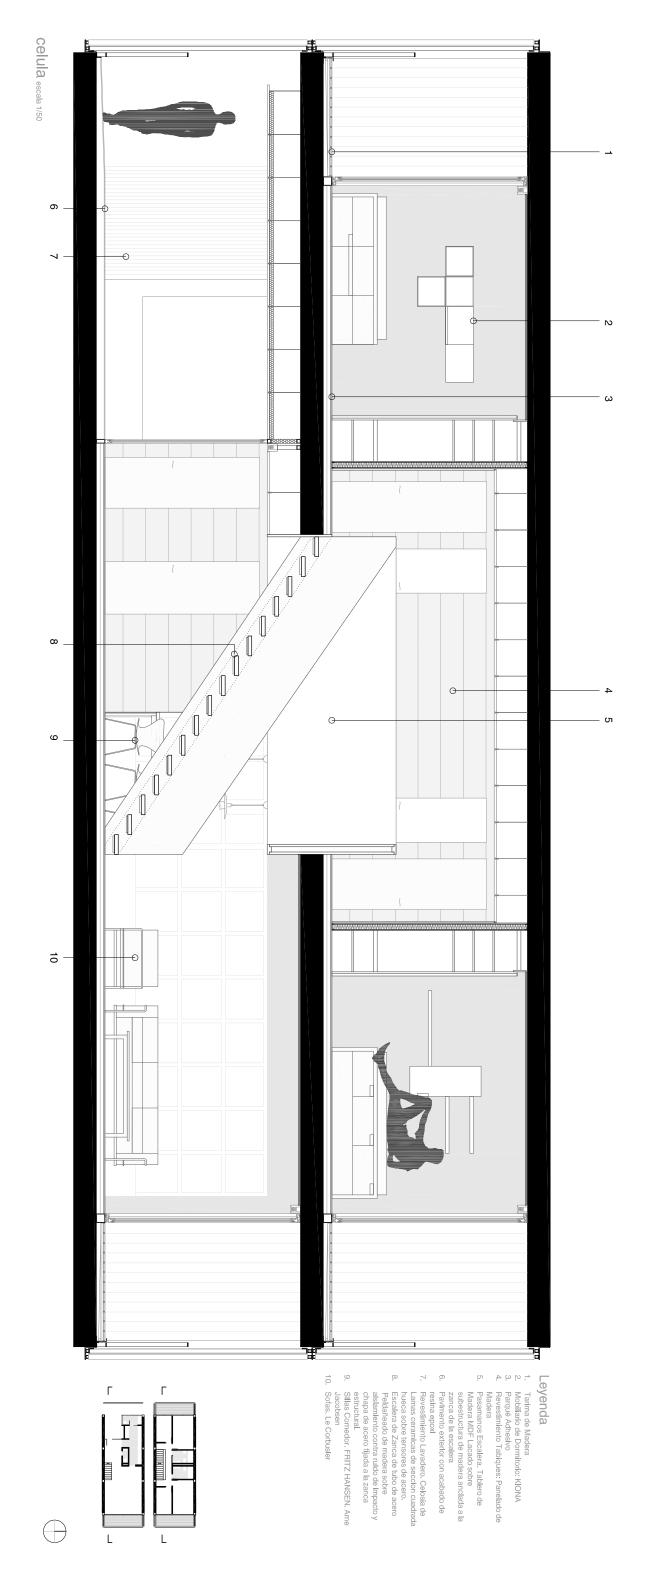


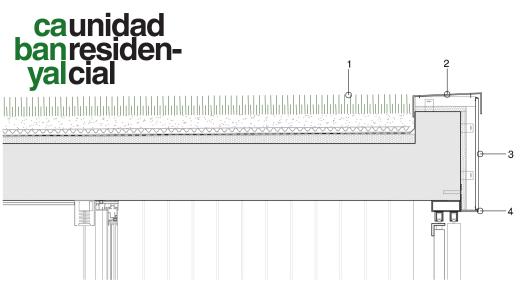

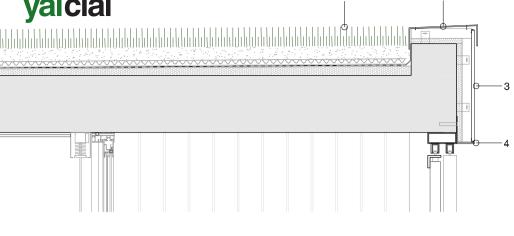

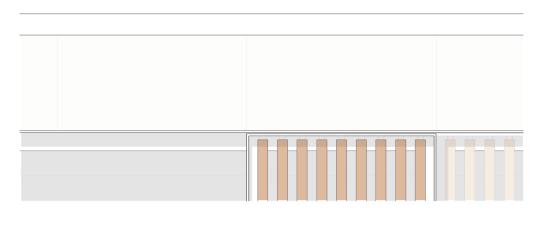


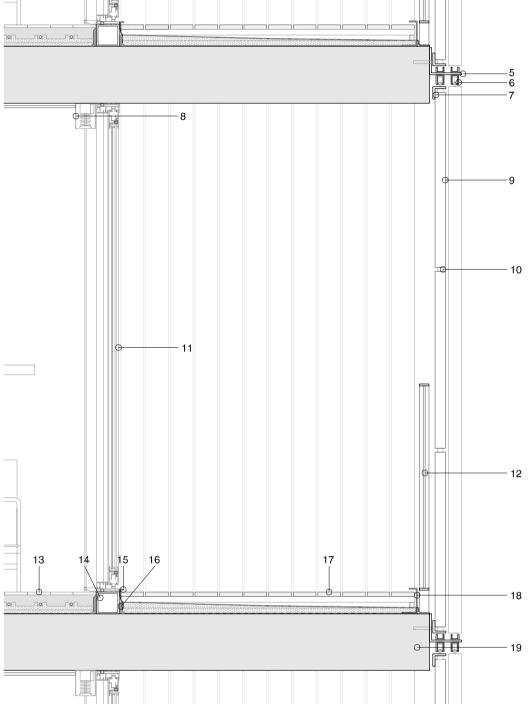


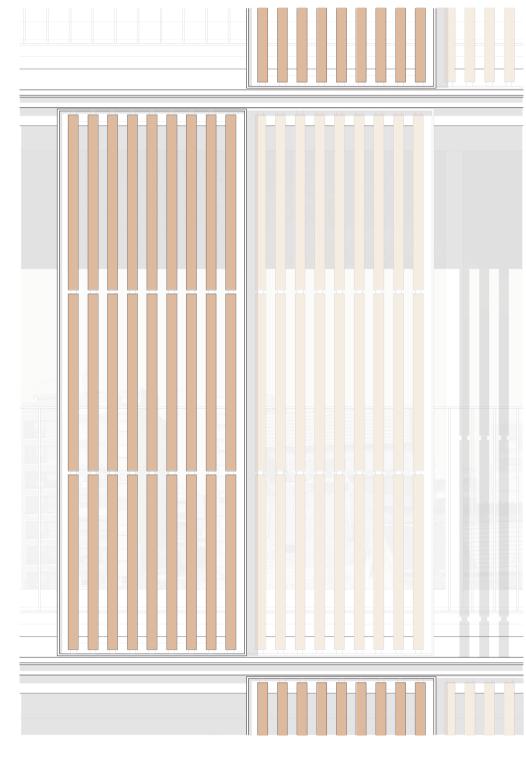


leyenda


- Cubierta Ajardinada CUDIerra Ajardinada
 -Terminacion vegetal
 -Sustrato 70mm
 -Capa Drenante. Alveolos 25mm
 -Geotextil antipunzonante
 -Lamina impermeable 5mm
 -Aislante termico con pendiente. Planchas de Poliestireno expandido
- 20-50mm Remate Cubierta: Albardilla Metálica. Plancha de Aluminio que
- recoge la lamina impermeable de la cubierta.
 Fachada Ventilada
 -Gres Porcelanico 30mm
 -Camara Aire 80mm
 -Subestructura de acero inoxidable, fijada mecanicamente a la estructura
 -Aislamiento termico laminado de lana mineral y fibra de vidrio 50mm
- -Grapa Arranque y fijacion oculta Remate Fachada. Perfil de aluminio Dintel L. Acero Galvanizado Lacado
- Guia Corredera de Aluminio
 Bastidor de Acero Galvanizado Lacado
- Sistema de Oscurecimiento. Persiana Veneciana. Pieza Ceramica. Seccion cuadrada hueca sobre tensor de
- acero inoxidable Arandela de Teflon
- Carpinteria Corredera de aluminio Schuco con rotura de
- puente termico. Vidrio Stadip-Climalit (3+3/12/6)
 Barandilla compuesta por pletina de acero galvanizado sobre barrotes del mismo material.
- 13. Pavimento interior Partine for Interior Partine for Partine f -Barrera contra vapor
 Premarco Acero Galvanizado. Perfil Tubular
- Remate de Aluminio, Recoge lamina impermeable Junta Elastica
- Pavimento exterior
- -Tarima de Madera 24mm
 -Rastreles de madera 30/50mm
 -Nivelacion
 -Lamina Protectora
 -Aislante termico de espuma rigida con formacion de pendientes 20-40mm
 -Barrera contra vapor
 -imprimacion bituminosa
- Remate de Aluminio, Recoge pavimento exterior y lamina impermeable. Perforado cada 500mm para evacuacion de
- agua hacia el exterior. Forjado unidireccional de hormigón armado mediante nervios in situ. Canto 300mm

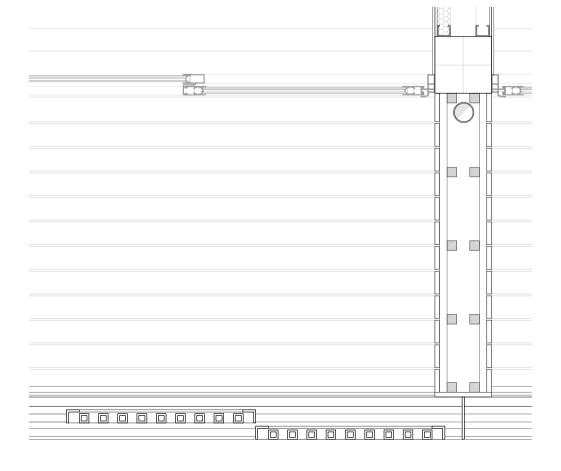

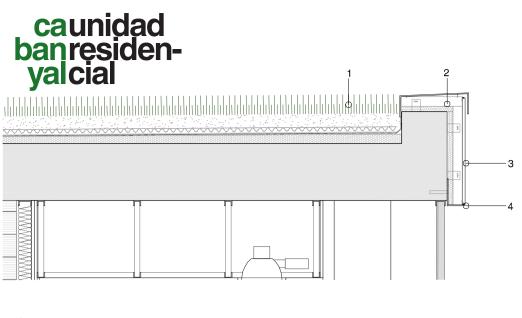



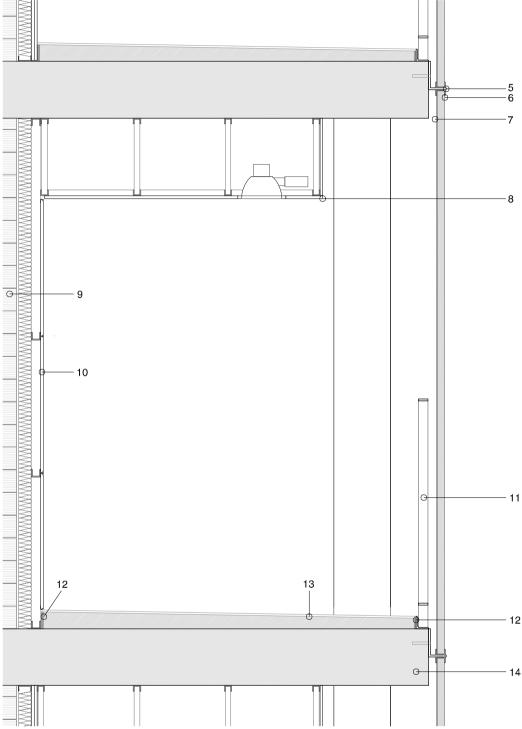

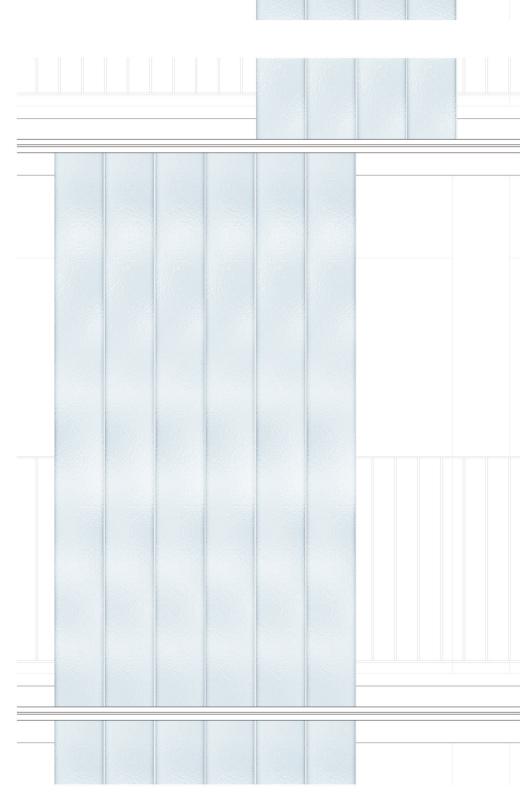


leyenda


- Cubierta Ajardinada -Terminacion vegetal -Sustrato 70mm -Susirato /umm
 -Capa Drenante, Alveolos 25mm
 -Geotextil antipunzonante
 -Lamina impermeable 5mm
 -Aislante termico con pendiente, Planchas de Poliestireno expandido
 - 20-50mm
- Remate Cubierta: Albardilla Metálica. Plancha de Aluminio que recoge la lamina impermeable de la cubierta. Fachada Ventilada
- Gerse Porcelanico 30mm Grass Porcelanico 30mm Camara Aire 80mm Subestructura de acero inoxidable, fijada mecanicamente a la estructura Aislamiento termico laminado de lana mineral y fibra de vidrio 50mm
 - -Grapa Arranque y fijacion oculta Remate Fachada. Perfil de aluminio
- Dintel L. Acero Galvanizado Lacado fijado mecanicamente al forjado. (tubos en espera en el hormigonado) Bastidor de Acero Galvanizado Lacado
- U-Glass (3000x261x41 mm)
 Falso Techo. Placas de Carton Yeso sobre subestructura

- Palso Techo. Placas de Carton Yeso sobre subestructura metalica oculta
 Cerramiento Exterior
 -Doble Placa de carton-yeso
 -Subestructura metalica
 -Aislamiento termico laminado de lana mineral y fibra de vidrio 50mm
 -Ladrillo ceramico
 -Aislamiento termico laminado de lana mineral y fibra de vidrio 50mm
- Acabado de Gres Porcelanico (30mm) sobre subestructura de acero inoxidable, fijada mecanicamente a la suelo y a techo
- Barandilla compuesta por pletina de acero galvanizado sobre barrotes del mismo material. 11.
- 12. Junta Elastica
- Pavimento Exterior
 -Acabado con recubrimiento de resinas epoxi -Hormigon celular para la formacion de pendientes
- Forjado unidireccional de hormigón armado mediante nervios in situ. Canto 300mm

detalle constructivo escala 1/20

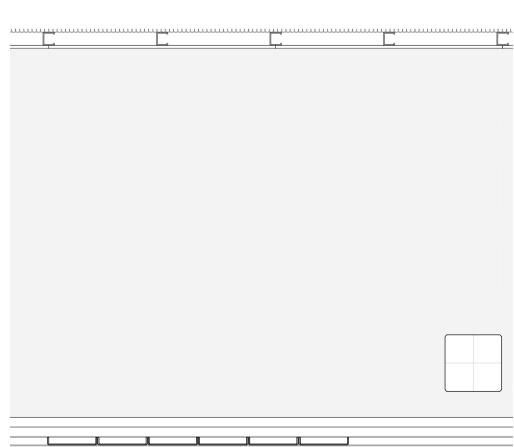



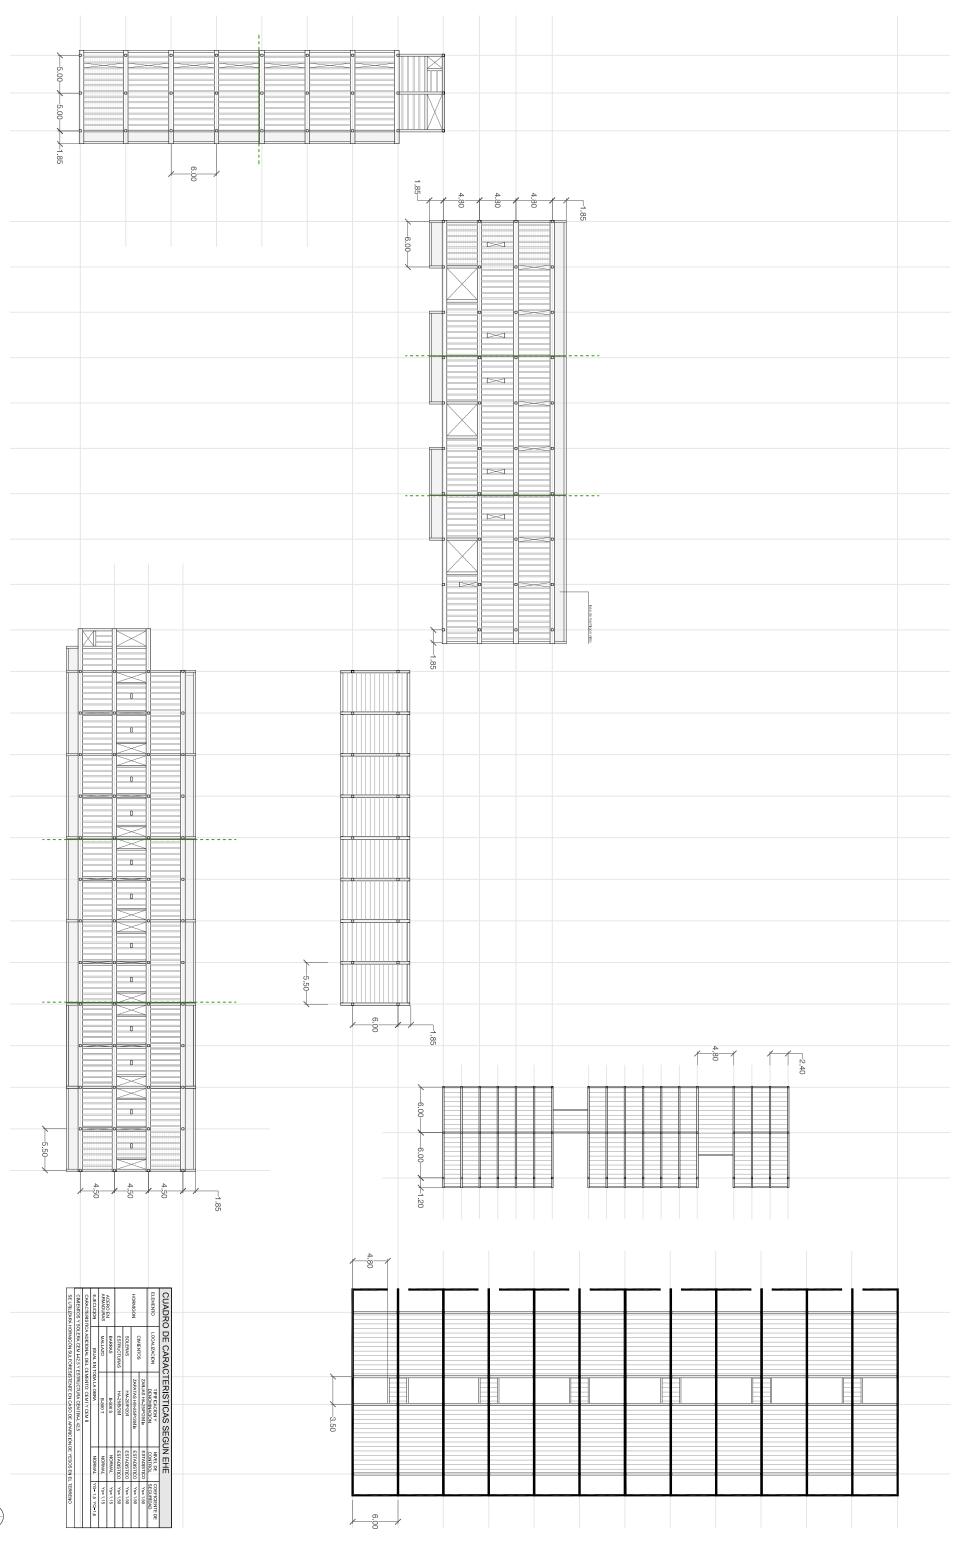

6.00

carsi navarro Jose francisco
P

ca unidad ban residen-yal cial

Sintaxis Estructura-Instalaciones

Bloque 1



- 1. A: 2. C 3. C
- talaclones Planta Baja
 Ascensor de un embarque para 8 personas sobre hueco de 1,7x1,7m
 Cuartos de Instalaciones (Caldera/acumulador + Grupo Presion)
 Cuartos Auxiliares (Basuras, Limpieza)



- Instalaciones Planta Tipo

 1. Ascensor de un embarque para 8 personas sobre hueco de 1,7x1,7m

 2. Cuartos Auxiliares (Basuras, Limpieza)


 3. Armatio de registro de instalaciones (Por Planta), 7 modulos de 60cm de ancho

 4. Conductos verticales y patinillos de paso de instalaciones por vivienda

mativa contra Incendios
Extintor sobre homacina
Recorrido de Evacuacion (Distancias-Cotas)



- Ascensor de un embarque para 8 personas sobre hueco de 1,7x1,7m Cuartos de Instalaciones (Telecomunicaciones/ Gas) Captadores Solares para energia solar termica
- Instalaciones Planta Cubierta
 1. Ascensor de un embarque pa
 2. Cuartos de Instalaciones (Tel
 3. Captadores Solares para ene

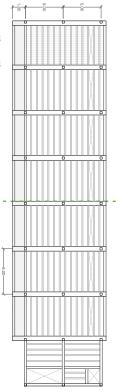

- Estructura Planta Tipo
 Forjado plano de homilgon armace
 --- Junta de Dilatacion por siste
 Losa de hormigon visto

Bloque 2



- talaciones Planta Baja
 Ascensor de un embarque para 8 personas sobre hueco de 1,7x1,7m
 Cuartos de Instalaciones (Caldera/acumulador + Grupo Presion)



- Instalaciones Planta Tipo

 1. Ascensor de un embarque para 8 personas sobre hueco de 1,7x1,7m

 2. Armario de registro de instalaciones (Por Planta). 5 modulos de 60cm de ancho

 3. Conductos verticales y patínillos de paso de instalaciones por vivienda
- Normativa contra incendios

 Extintor sobre hornacina




- Instalaciones Planta Gubierta

 1. Ascensor de un embarque para 8 personas sobre hueco de 1,7x1,7m


 2. Cuartos de Instalaciones (Telecomunicaciones/ Gas)

 3. Capitadores Solares para energia solar termica

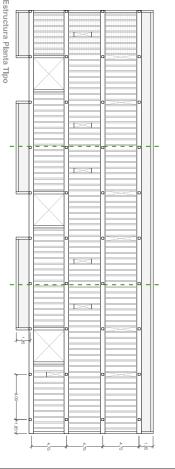

Estructura Planta Tipo Forjado plano de hormigon armado fon --- Junta de Dilatacion por sistema d Losa de hormigon visto de hormlgon y nervlos hormlgonados In situ

Bloque 3

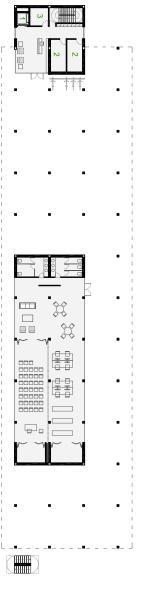

- Instalaciones Planta Baja

 Ascensor de un embarque para 8 personas sobre hueco de 1,7x1,7m

 Louartos de Instalaciones (Caldera/acumulador + Grupo Presion)

 Cuartos de Instalaciones (Caldera/acumulador + Grupo Presion)


 Cuartos Auxiliares (Basuras, Limpieza)




- Instalaciones Planta Tipo
 Ascensor de un embarque para 8 personas sobre hueco de 1
 Cuartos Auxiliares (Basuras, Limpieza)
 Armario de registro de instalaciones (Por Planta). 7 modulos ,7x1,7m
- de 60cm de ancho
- Normativa contra incendios

 Extintor sobre homacina


 Recorrido de Evacuación (Distancias-Cotas)

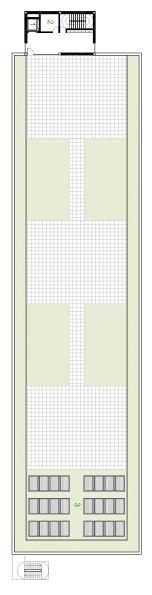

- Instalaciones Planta Cublerta
 1. Ascensor de un embarque para 8 perso
 2. Cuartos de Instalaciones (Telecomunica
 3. Captadores Solares para energia solar

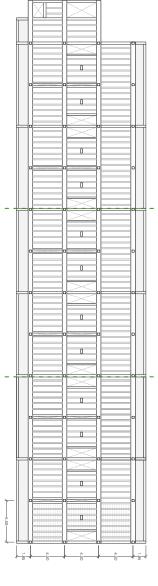

- Estructura Planta Tipo
 Forjado plano de hormigon armado formado por bovedillas prefab
 --- Junta de Dilatacion por sistema de pasadores Goujon Cret
 Losa de hormigon visto

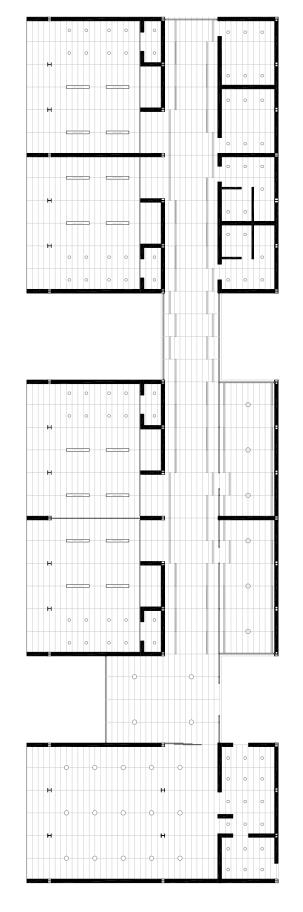










Planta de Techos escala 1/200

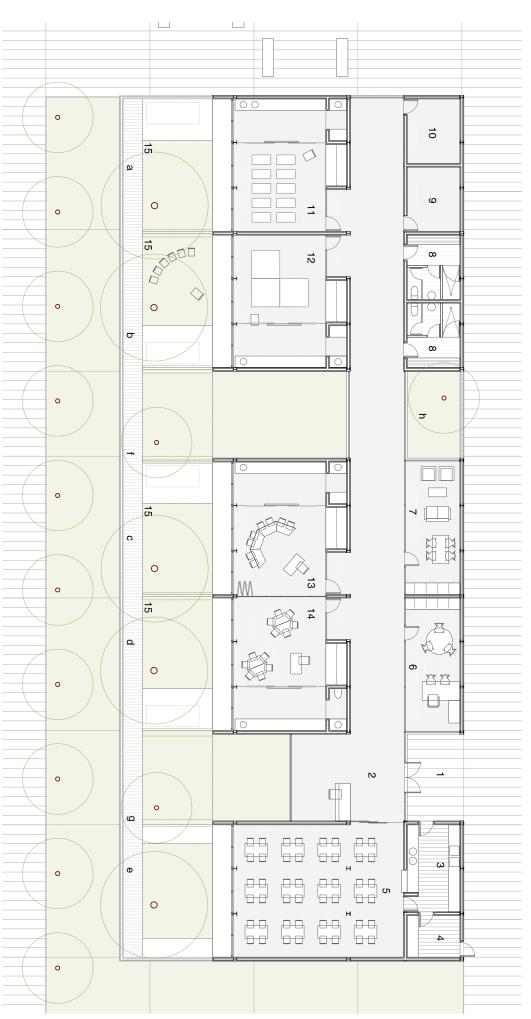

Programa

Elemento Verde

Escuela Infantil escala 1/200

