



TRABAJO DE FIN DE GRADO

Proyecto básico y cálculo de estructuras de aparcamiento en altura realizado con estructura prefabricada de hormigón en la avenida Suecia (Valencia)

Presentado por


Pinilla Tomás, Sonia


Para la obtención del


Grado de Ingeniería de Obras Públicas

Curso: 2019/2020 Fecha: 02/12/19

Tutor: Arribas Blanco, Ruth

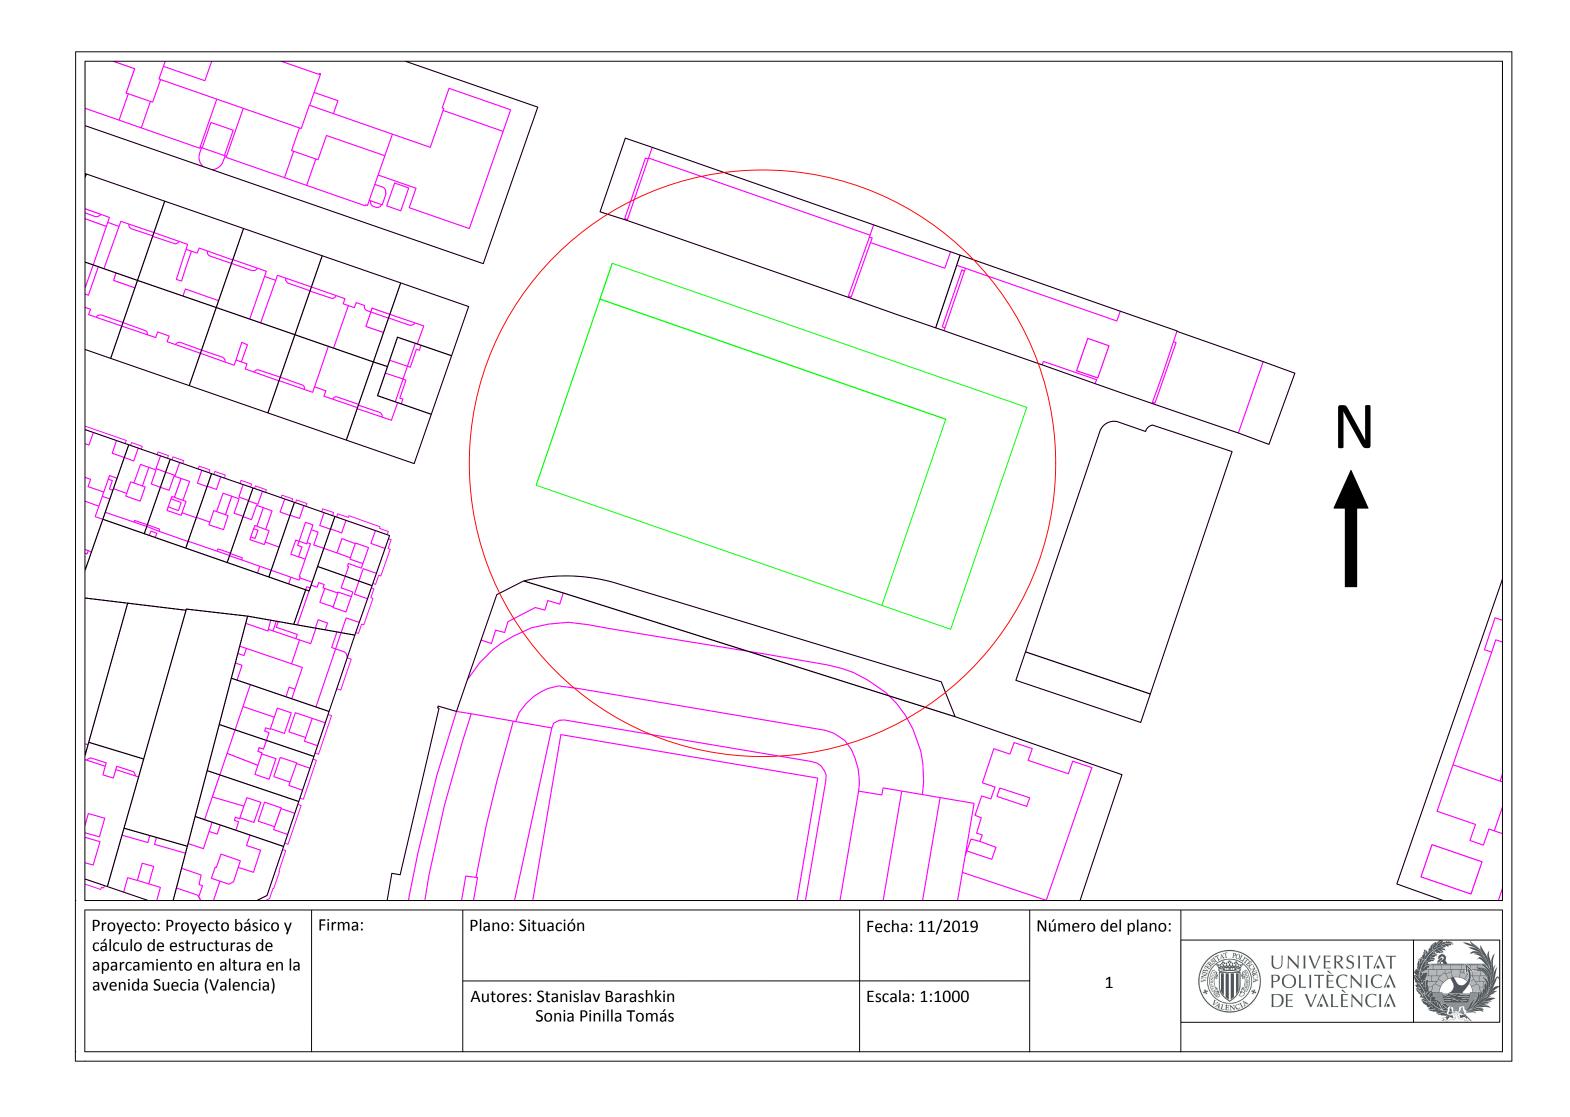


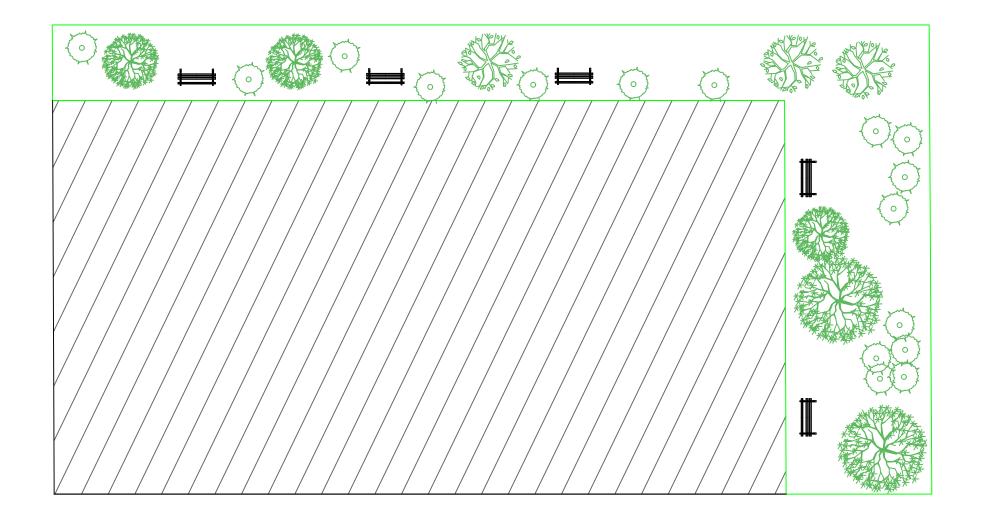

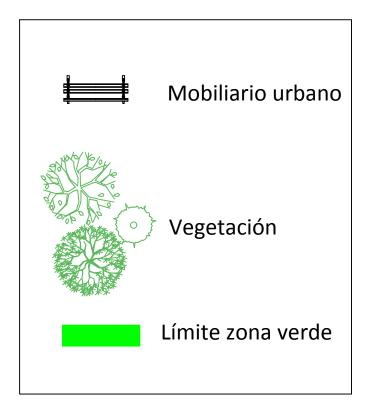


Proyecto: Proyecto básico y
cálculo de estructuras de
aparcamiento en altura en la
aparcamiento en altura en la avenida Suecia (Valencia)

-	Ì	r	r	Y	1	a	:	

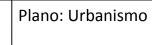


Autores: Stanislav Barashkin

Sonia Pinilla Tomás

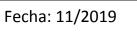


Escala: 1:500

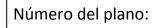


2





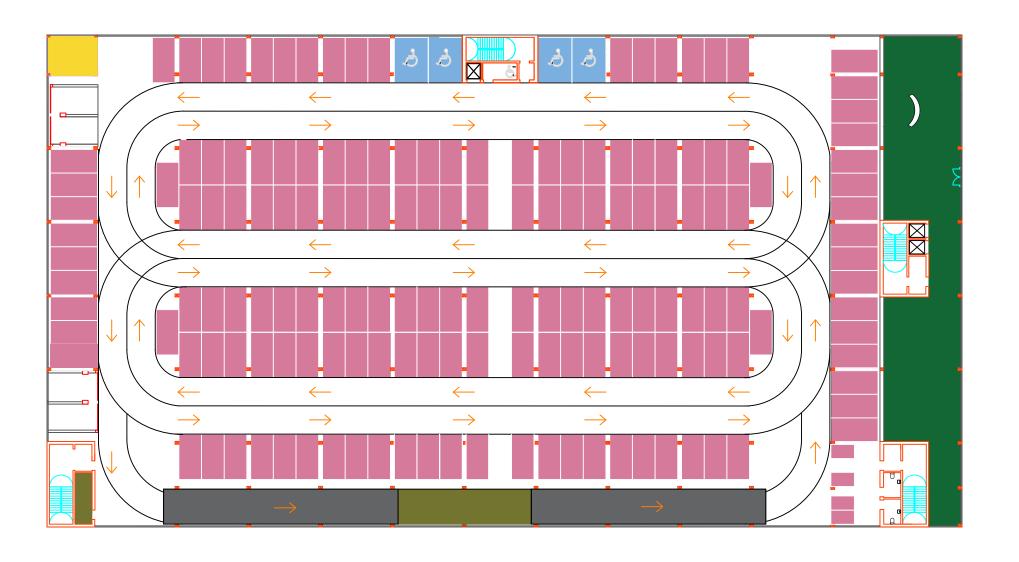

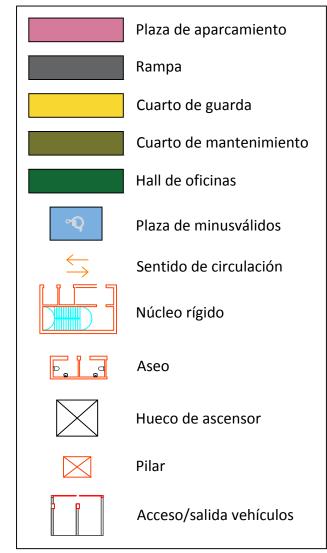

Proyecto: Proyecto básico y cálculo de estructuras de	Firma:
aparcamiento en altura	
realizado con estructura	
prefabricada de hormigón en	
la avenida Suecia (Valencia)	

Plano: Planta Baja

Autor: Sonia Pinilla Tomás

Fecha: 11/2019


Escala: 1:400

Número del plano:

3.1





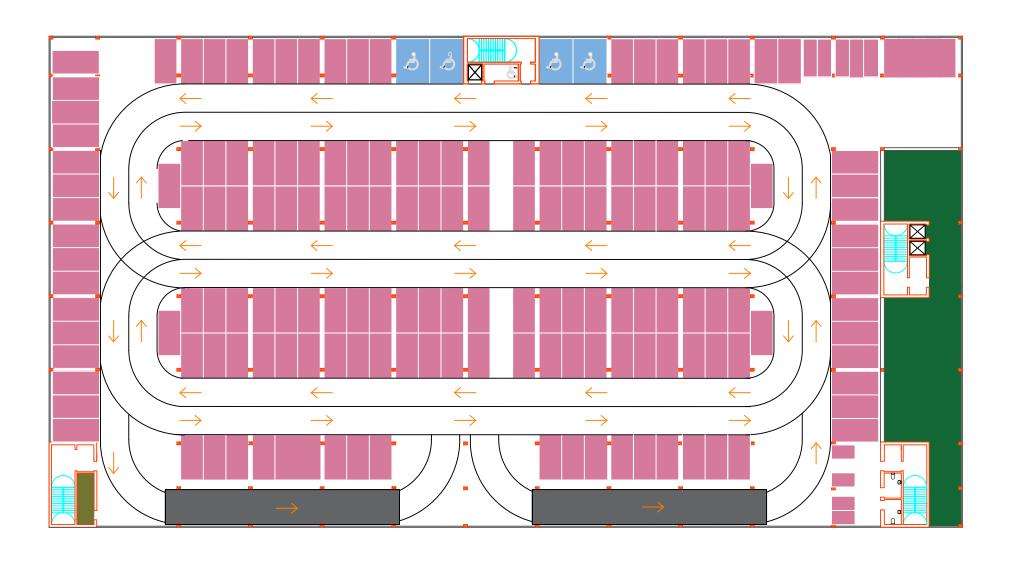





Proyecto: Proyecto básico y	Firma:
cálculo de estructuras de	
aparcamiento en altura	
realizado con estructura	
prefabricada de hormigón en	
la avenida Suecia (Valencia)	

riano. Finnera Fianta
Autor: Sonia Pinilla Tomás

Plano: Primera Planta

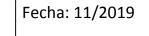


Escala: 1:400

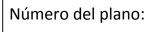

3.2





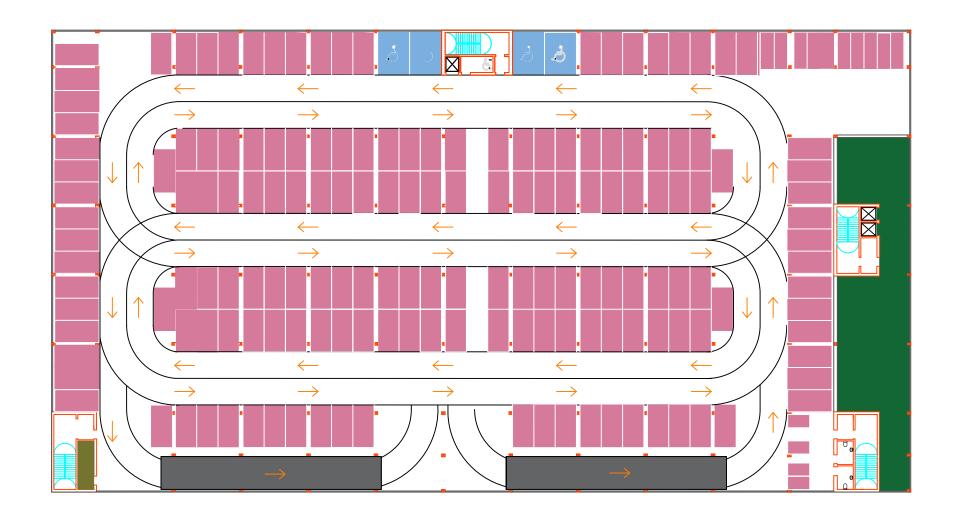



Proyecto: Proyecto básico y cálculo de estructuras de	Firma:
aparcamiento en altura	
realizado con estructura	
prefabricada de hormigón en	
la avenida Suecia (Valencia)	
	i


Plano: Segunda Planta	Fecha: 11/2019		
Autor: Sonia Pinilla Tomás	Escala: 1:400		



Número del plano:

3.3



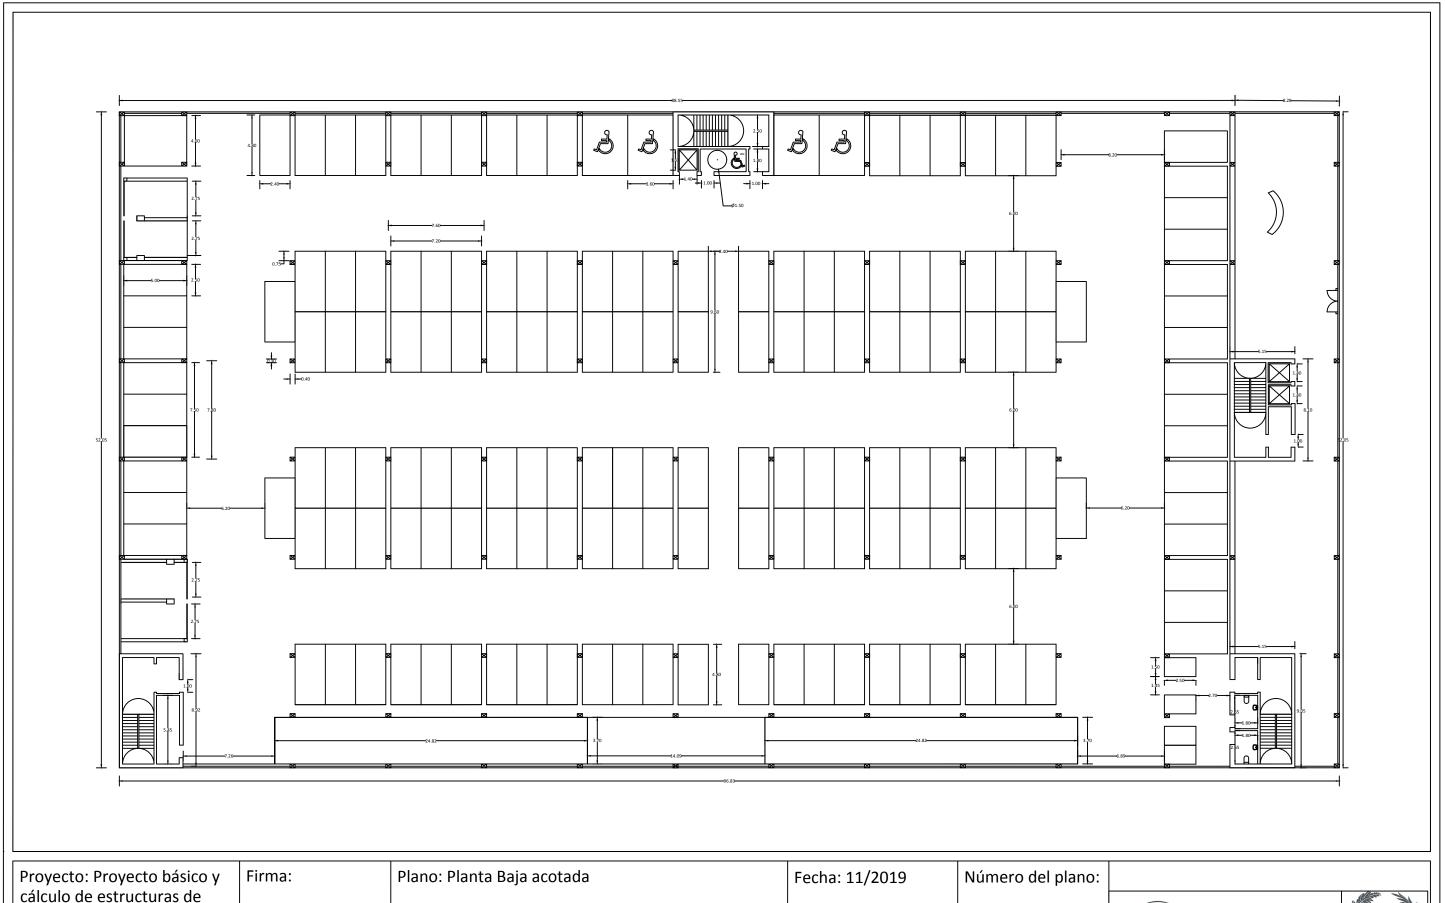

Autor: Sonia Pinilla Tomás


Proyecto: Proyecto básico y cálculo de estructuras de aparcamiento en altura realizado con estructura prefabricada de hormigón en la avenida Suecia (Valencia)

4.1

Escala: 1:300





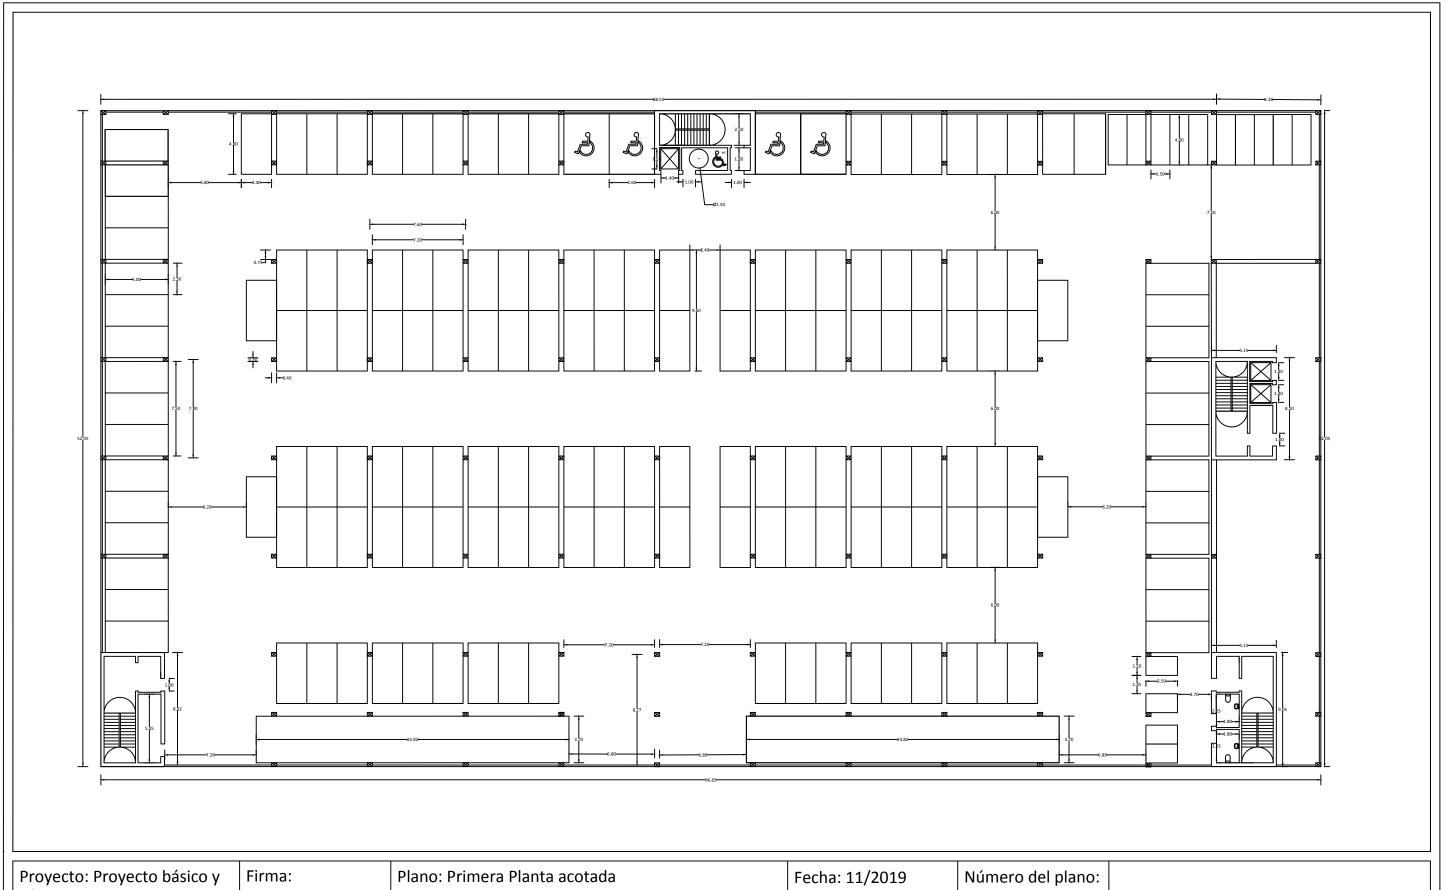

cálculo de estructuras de aparcamiento en altura realizado con estructura prefabricada de hormigón en la avenida Suecia (Valencia)


Autor: Sonia Pinilla Tomás

4.2

Escala: 1:300





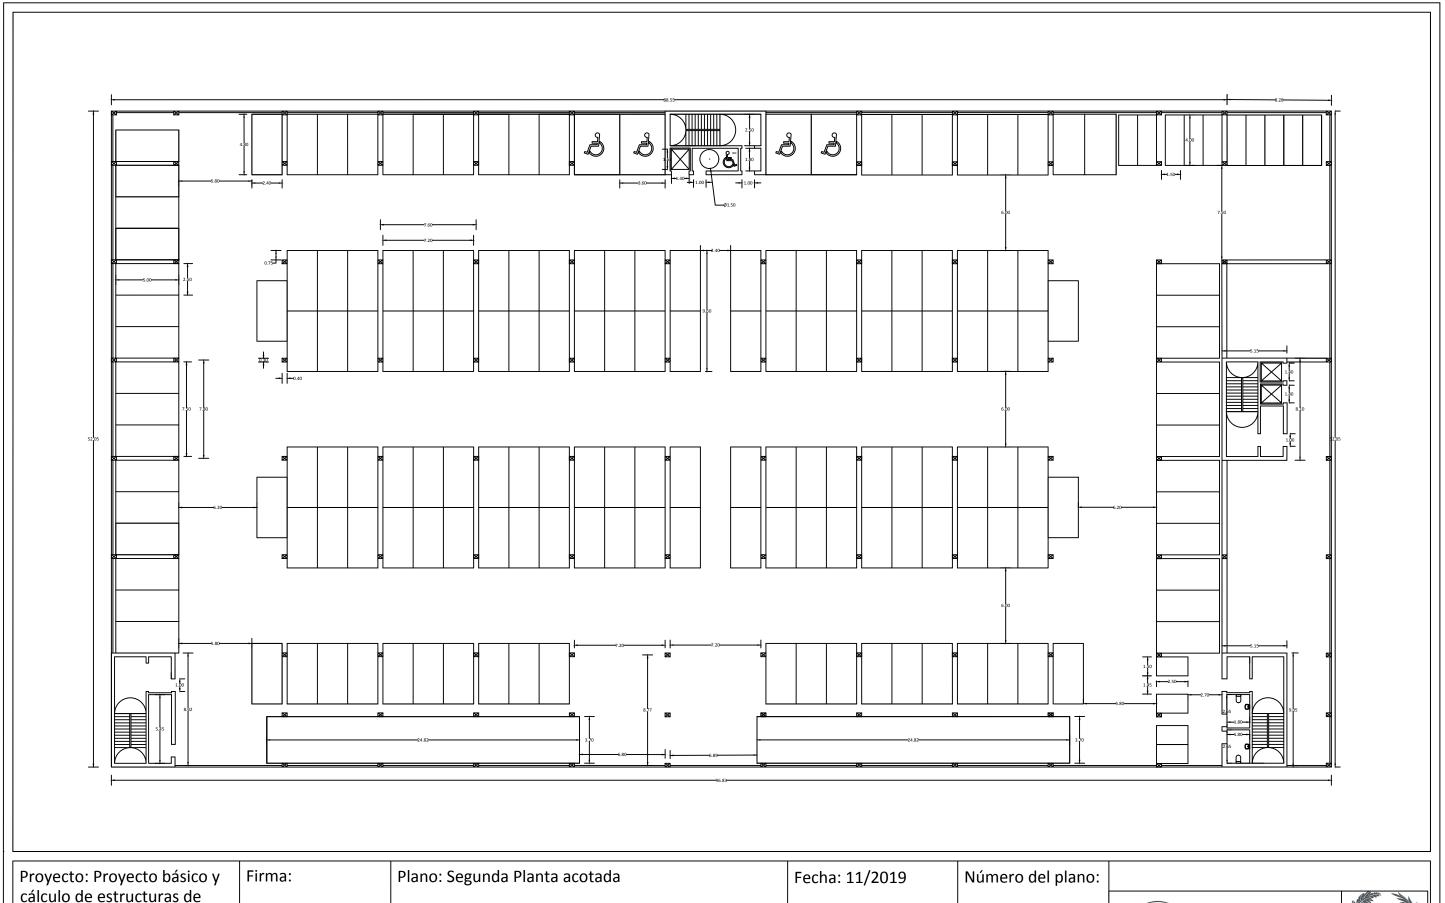

cálculo de estructuras de aparcamiento en altura realizado con estructura prefabricada de hormigón en la avenida Suecia (Valencia)


Autor: Sonia Pinilla Tomás

4.3


Escala: 1:300






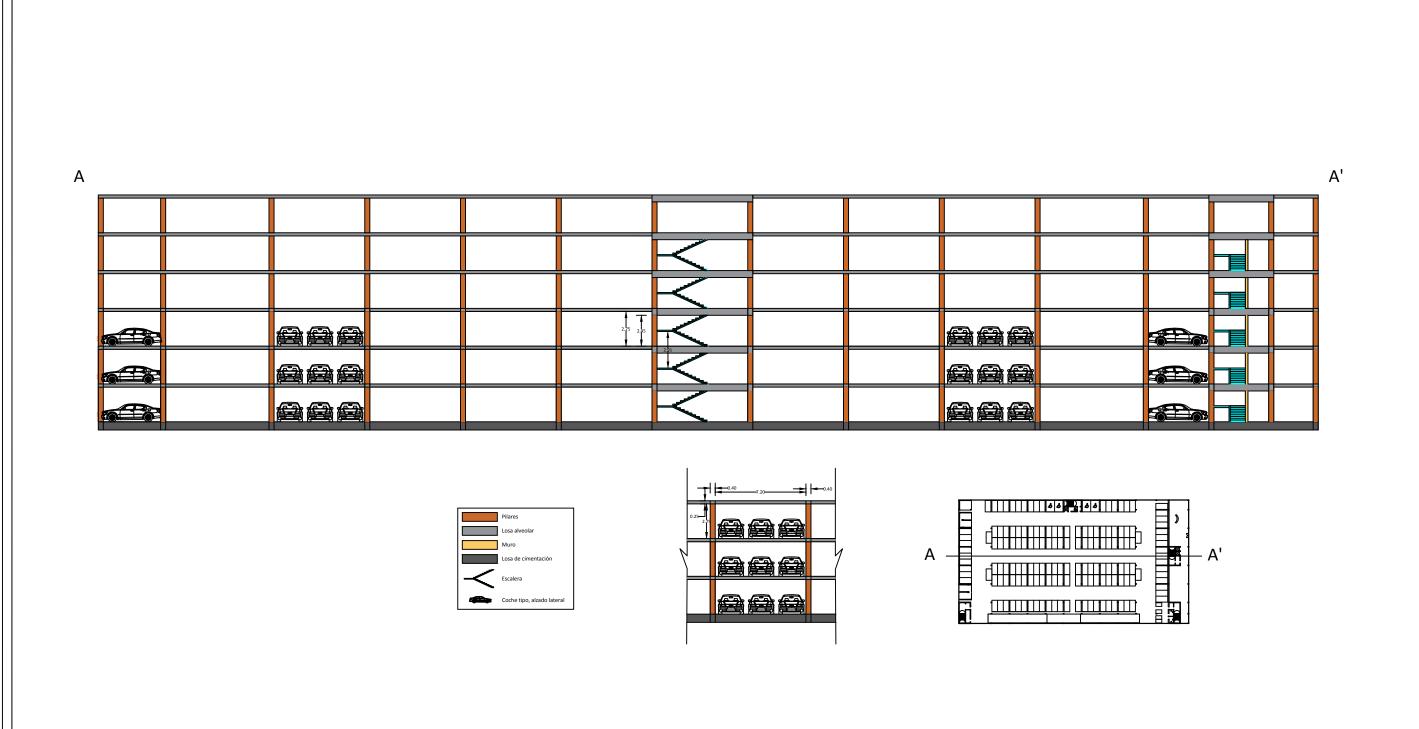

Proyecto: Proyecto básico y Fir	irma:	Plano: Sección longitudinal A-A'	Fecha: 11/2019	Número del plano:	
cálculo de estructuras de aparcamiento en altura					UNIVERSITAT A
realizado con estructura prefabricada de hormigón en la avenida Suecia (Valencia)		Autor: Sonia Pinilla Tomás	Escala: 1:300	4.4	UNIVERSITAT POLITÈCNICA DE VALÈNCIA

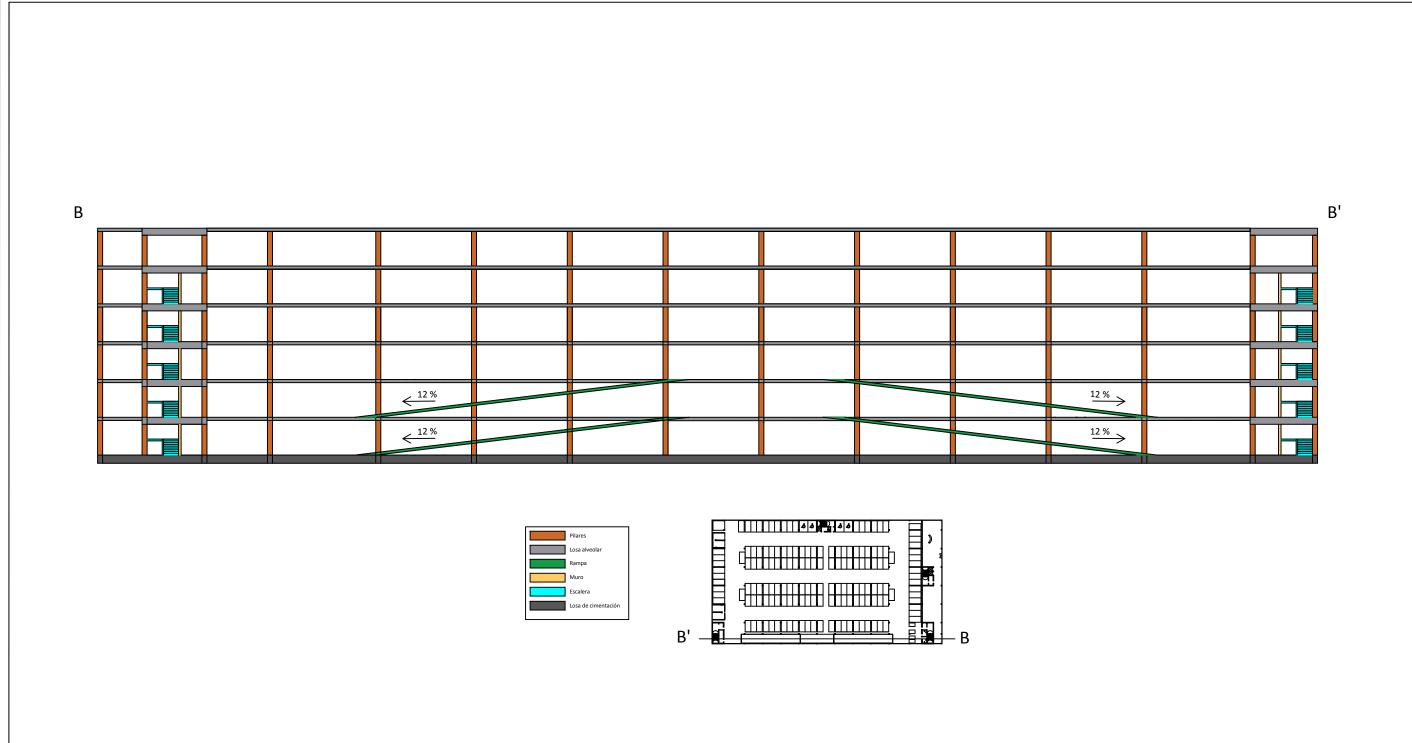


Proyecto: Proyecto básico y cálculo de estructuras de	Firma:	Plano: Sección longitudinal B-B'	Fecha: 11/2019	Número del plano:	
aparcamiento en altura				4.5	UNIVERSITAT POLITÈCNICA
realizado con estructura prefabricada de hormigón en la avenida Suecia (Valencia)		Autor: Sonia Pinilla Tomás	Escala: 1:300	4.5	POLITÈCNICA DE VALÈNCIA

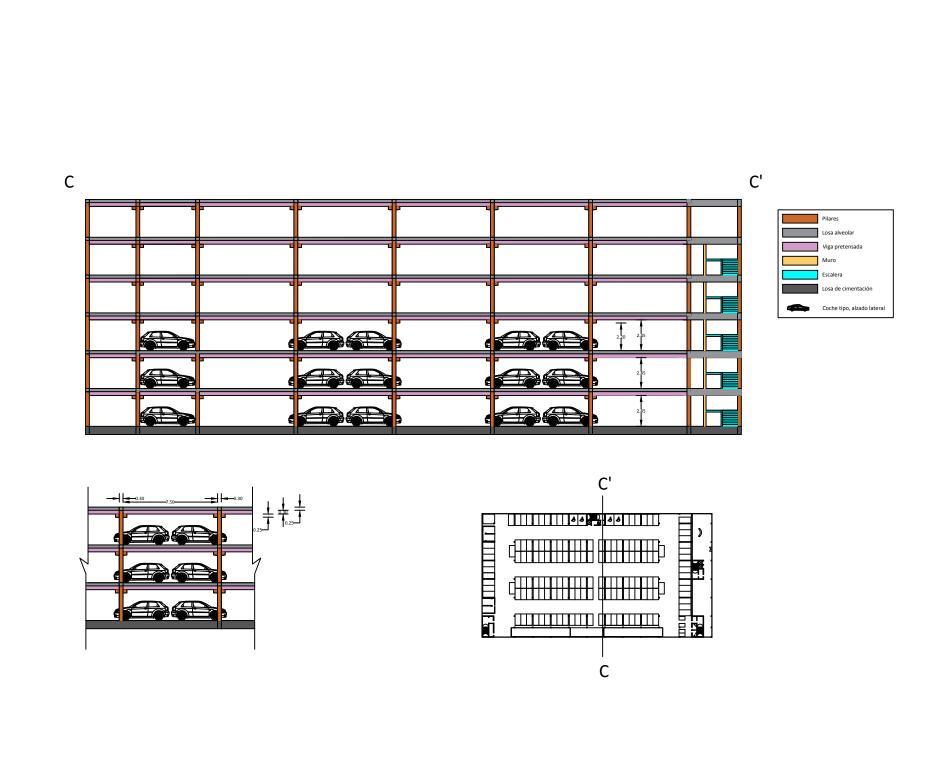

		·		,	_
Proyecto: Proyecto básico y	Firma:	Plano: Sección transversal C-C'	Fecha: 11/2019	Número del plano:	1
cálculo de estructuras de					
aparcamiento en altura					1
realizado con estructura		Auton Conia Dinilla Tamés	Facala: 1:200	4.6	
prefabricada de hormigón en		Autor: Sonia Pinilla Tomás	Escala: 1:300		ı
la avenida Suecia (Valencia)					-



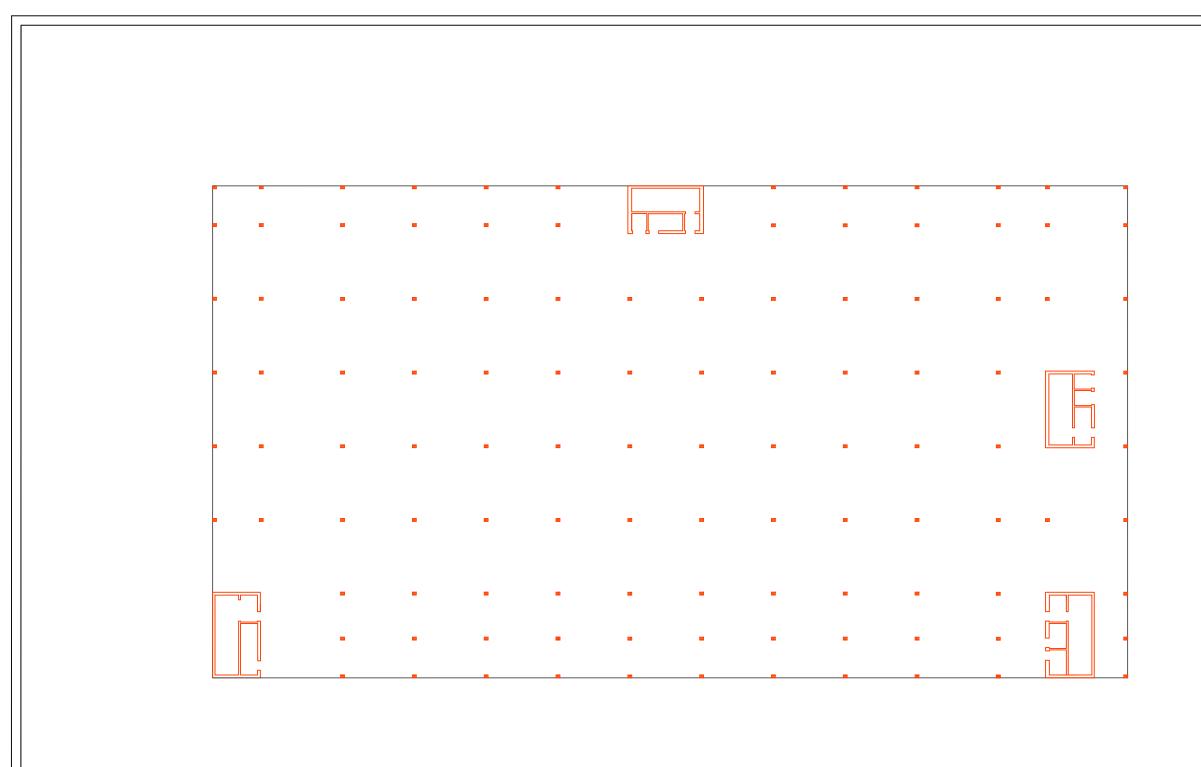

Pilares

Cerramiento

Núcleo de rigidez

Proyecto: Proyecto básico y cálculo de estructuras de	Firma:
aparcamiento en altura	
realizado con estructura	
prefabricada de hormigón en	
la avenida Suecia (Valencia)	

Plano: Losa de cimentación

Autor: Sonia Pinilla Tomás

Fecha: 11/2019


Escala: 1:400

Número del plano:

5





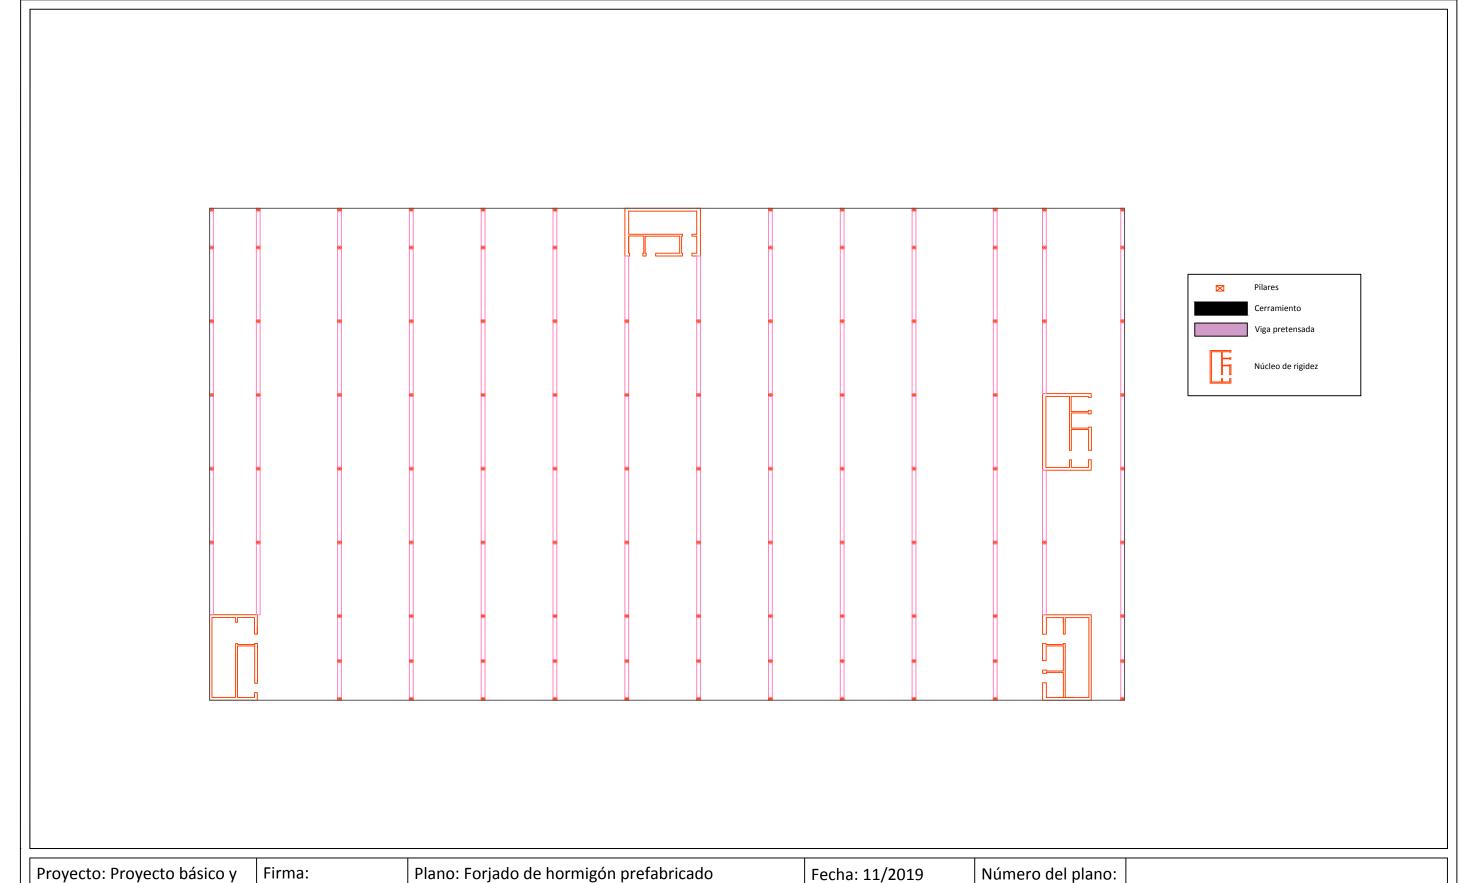


Proyecto: Proyecto básico y	
cálculo de estructuras de	
aparcamiento en altura	
realizado con estructura	
prefabricada de hormigón en	
la avenida Suecia (Valencia)	

Plano: Forjado de hormigón prefabricado	Fecha: 11/2019

Autor: Sonia Pinilla Tomás Escala: 1:400 Número del plano:





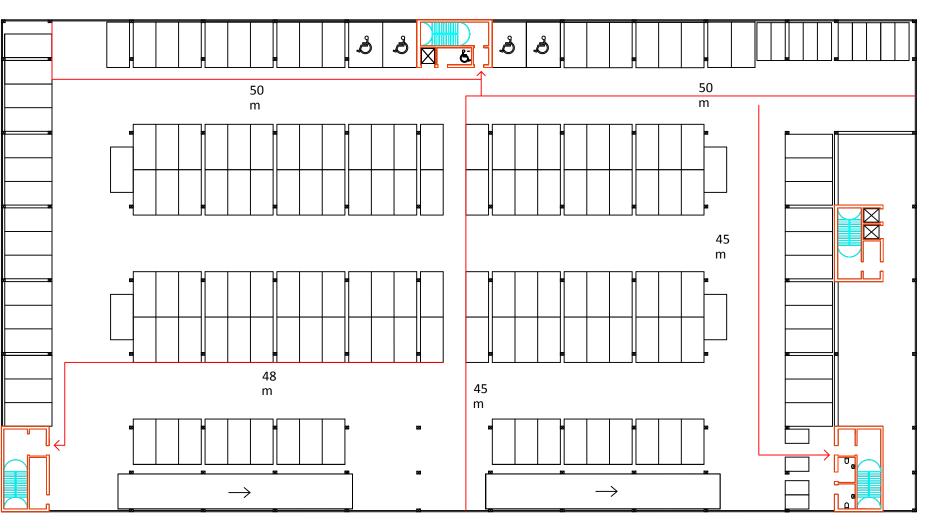

Recorrido de evacuación Salida de emergencia

Proyecto: Proyecto básico y	
cálculo de estructuras de	
aparcamiento en altura	
realizado con estructura	
prefabricada de hormigón en	
la avenida Suecia (Valencia)	

Firma:

Plano: Seguridad en caso de incendio

Autor: Sonia Pinilla Tomás

Fecha: 11/2019

Escala: 1:400

Número del plano:

7



