


P14=P17=P15=P18

P16=P13

P19=P20=P21

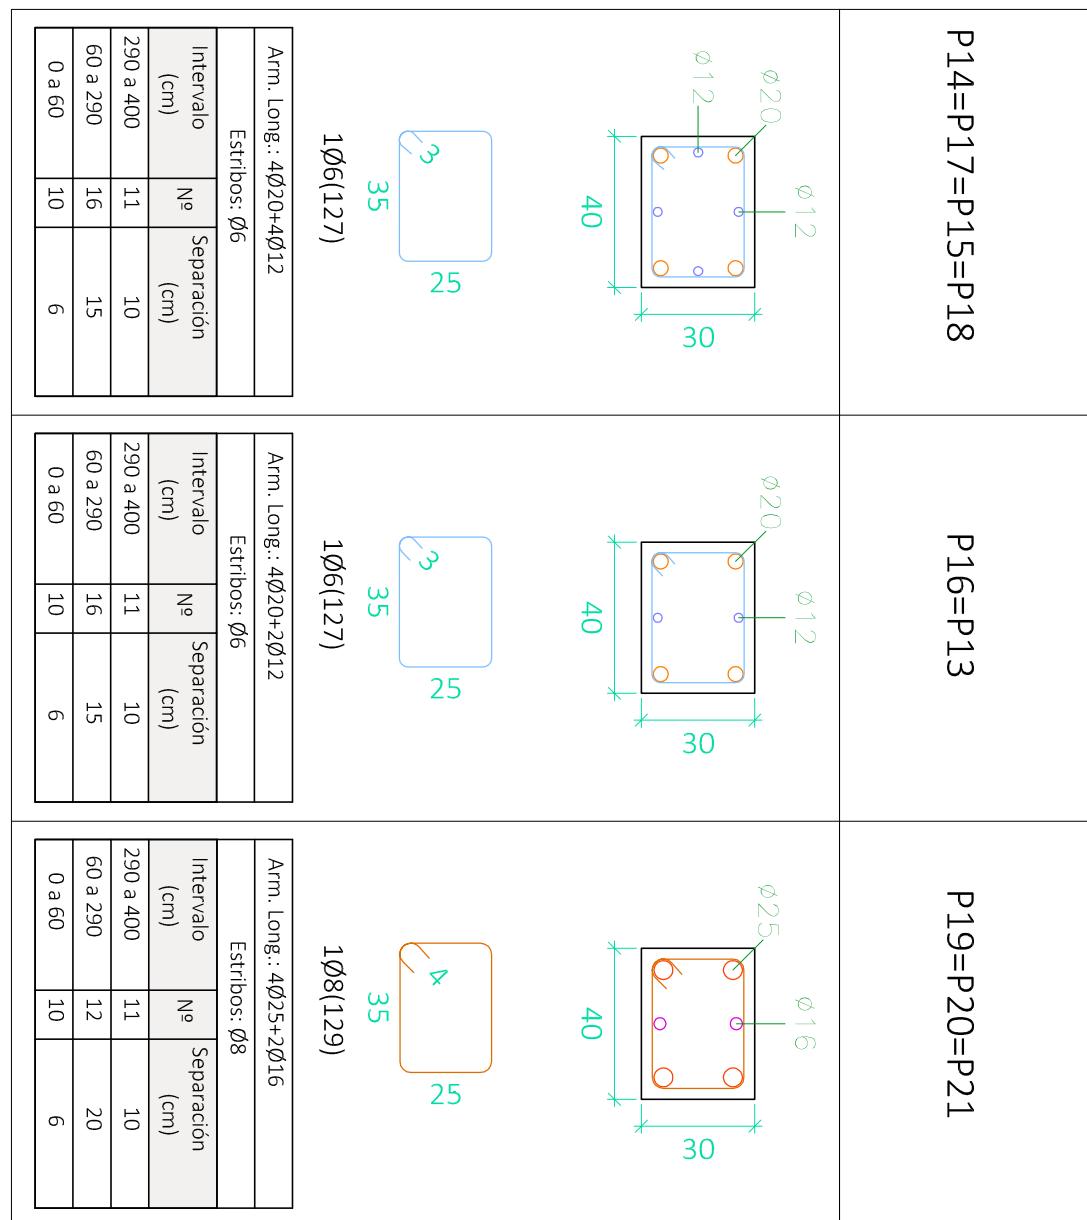

P.B.

CUADRO DE MATERIALES					
HORMIGÓN	Elemento Estructural	Tipo	coef. parcial de seguridad	Resistencia de cálculo	
H.A-25/B/15/Ia	Cimentación	H.A-30/B/15/I	1,5	16,7 N/m ²	
H.A-30/B/15/I	Estructura		1,5	20 N/m ²	
ACERO	Elemento Estructural	Tipo	coef. parcial de seguridad	Resistencia de cálculo	
	Cimentación	B-500S	1,15	434,78 N/m ²	
	Pilares	B-500S	1,15	434,78 N/m ²	
	Vigas y Forjados	B-500S	1,15	434,78 N/m ²	
	Cercha	S275JR	1,15	239,13 N/m ²	

Resumen Acero Cuadro de pilares				Long. total (m)	Peso+10% (kg)	Total
B 500 S, ys=1.15	Ø6	11900.9	2905			
	Ø8	274.1	119			
	Ø12	3299.1	3222			
	Ø16	1257.5	2183			
	Ø20	3017.4	8186			
	Ø25	169.2	717			
						17332



UNIVERSIDAD POLITÉCNICA DE VALENCIA

G.I.O.P : Grado en Ingeniería de Obras Públicas

CURSO: 20015-2016

**Título del Proyecto :**

Diseño de la estructura de un edificio del Centro Socio Cultural del barrio del Cabañal, situado en la esquina de las calles Eugenia Viñes y Doctor Marcos Sopena (Valencia).

Alumno : Luis Alcaide Ginés

Designación del Plano:

Escala : 1/20

Firma :

Cuadro de Pilares

Fecha : Sept. 2016

Planta Primera (II)

Plano nº : 4.5