


P27=P28	P40=P43=P46=P47	P48=P49=P50=P52 P51
---------	-----------------	------------------------

Planta 1

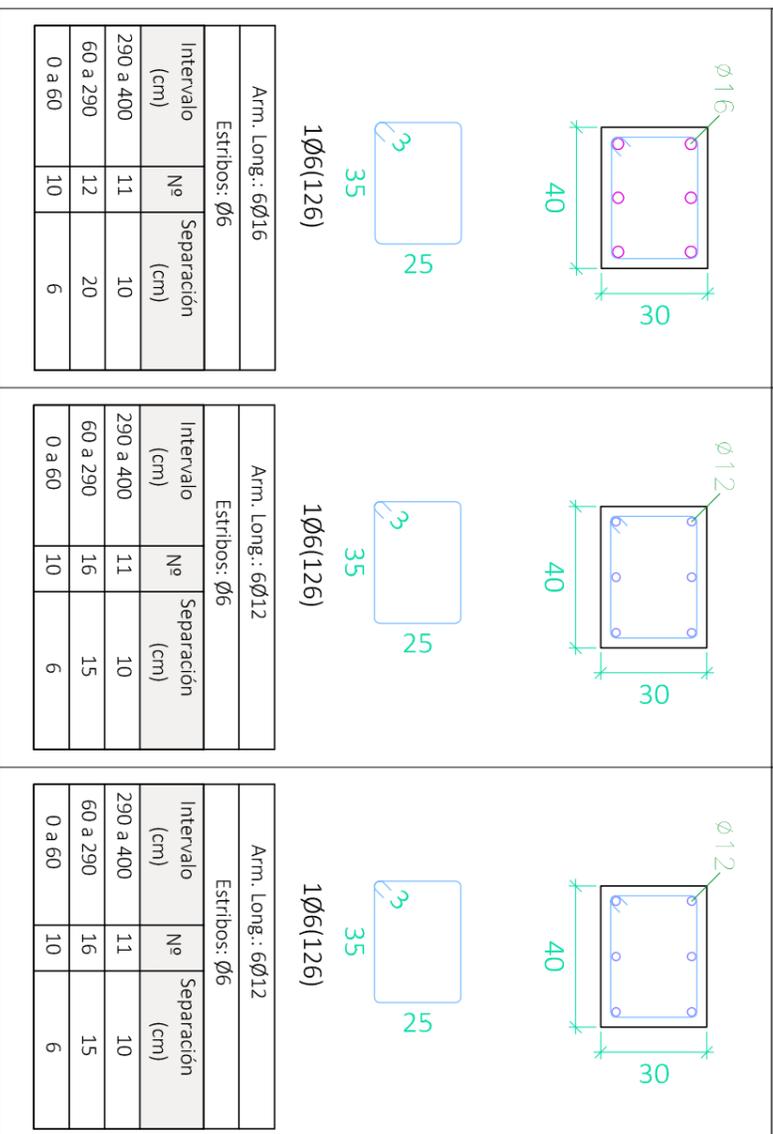

P.B.

CUADRO DE ACCIONES		
ACCIÓN	MAGNITUD	kN/m ²
Pesos Propios	Forjado	2,5
	Pavimento	0,8
	Falso Techo	0,3
Cargas Muertas	Terramientos (kN/m)	10,58
	Tabiquería Interior	1
	C1.: Zona con mesas y sillas	3
	C2.: Zona con asientos fijos	4
	C3.: Zona sin obstáculos	5
Sobrecarga de Uso	G1.: Cubierta accesible solo para conservación	1
	Zona 5 del mapa español	0,2

Recubrimiento = 25mm

CUADRO DE MATERIALES			
Elemento	Tipo	coef. parcial de seguridad	Resistencia de cálculo
Estructural	HA-25/B/15/IIa	1,5	16,7 N/m ²
	HA-30/B/15/I	1,5	20 N/m ²
Estructural	B-500S	1,15	434,78 N/m ²
	B-500S	1,15	434,78 N/m ²
	B-500S	1,15	434,78 N/m ²
	S275JR	1,15	239,13 N/m ²

Resumen Acero	Long. total (m)	Peso+10% (kg)	Total
Cuadro de pilares	Ø6	11900,9	2905
	Ø8	274,1	119
	Ø12	3299,1	3222
	Ø16	1257,5	2183
	Ø20	3017,4	8186
	Ø25	169,2	717

Intervalo (cm)	Nº	Separación (cm)
290 a 400	11	10
60 a 290	12	20
0 a 60	10	6

Intervalo (cm)	Nº	Separación (cm)
290 a 400	11	10
60 a 290	16	15
0 a 60	10	6

Intervalo (cm)	Nº	Separación (cm)
290 a 400	11	10
60 a 290	16	15
0 a 60	10	6



UNIVERSIDAD POLITÉCNICA DE VALENCIA
G.I.O.P : Grado en Ingeniería de Obras Públicas
CURSO: 20015-2016



Título del Proyecto :
Diseño de la estructura de un edificio del Centro Socio Cultural del barrio del Cabañal, situado en la esquina de las calles Eugenia Viñes y Doctor Marcos Sopena (Valencia).

Alumno : Luis Alcaide Ginés
Firma :
Profesor : Ignacio Paya Zaforteza

Designación del Plano:
**Cuadro de Pilares
Planta Primera (III)**

Escala : 1/20
Fecha : Sept. 2016
Plano nº : 4.6