

P7=P9=P12=P1=P38
 P41=P29=P30=P31
 P32=P33=P34=P22
 P23=P3=P4=P24=P6
 P44=P42=P35=P36
 P39=P37=P25=P26

P8=P5=P2



P11=P10

P39=P37=P25=P26

P8=P5=P2

P11=P10

Planta 2

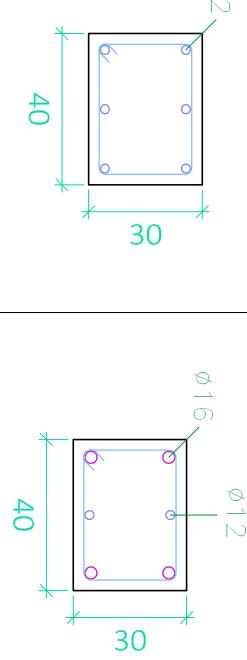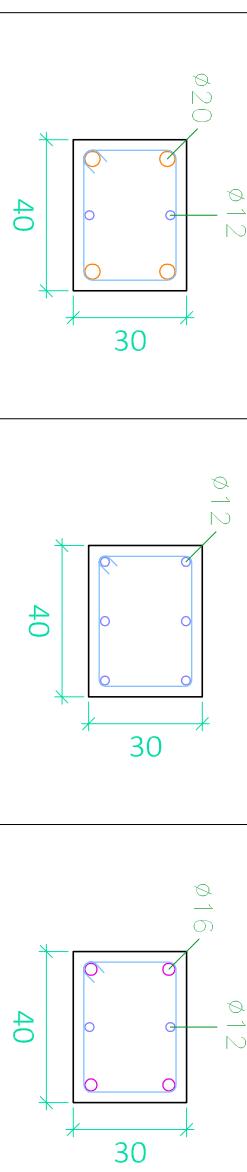

CUADRO DE MATERIALES					
HORMIGÓN	Elemento Estructural	Tipo	coef. parcial de seguridad	Resistencia de cálculo	
				Cimentación	Estructura
				HA-25/B/15/I/a	1,5
				HA-30/B/15/I	1,5
				20 N/m²	
ACERO	Elemento Estructural	Tipo	coef. parcial de seguridad	Resistencia de cálculo	
	Cimentación			de cálculo	
	Pilares	B-500S	1,15	434,78 N/m²	
	Vigas Y Forjados	B-500S	1,15	434,78 N/m²	
	Cercha	S275JR	1,15	239,13 N/m²	

CUADRO DE MATERIALES		
Intervalo (cm)	Nº	Separación (cm)
290 a 400	6	10
290 a 400	11	10
60 a 290	16	15
60 a 290	16	15
0 a 60	10	6
0 a 60	10	6

Planta 1

Recubrimiento = 25mm

Resumen Acero	Long. total (m)	Peso+10% (kg)	Total
Cuadro de pilares			
B 500 S, Ys=1.15			
Ø6	11900,9	2905	
Ø8	274,1	119	
Ø12	3299,1	3222	
Ø16	1257,5	2183	
Ø20	3017,4	8186	
Ø25	169,2	717	17332

Título del Proyecto :

Diseño de la estructura de un edificio del Centro Socio Cultural del barrio del Cabañal, situado en la esquina de las calles Eugenia Viñes y Doctor

Marcos Sopena (Valencia).

Alumno : Luis Alcaide Ginés

Designación del Plano:

Escala : 1/20

Fecha : Sept. 2016

Cuadro de Pilares

Planta Segunda (I)

Plano nº : 4.7



UNIVERSIDAD POLITÉCNICA DE VALENCIA

G.I.O.P : Grado en Ingeniería de Obras Públicas

CURSO: 20015-2016