


Escalera 2

Tramo 1	
Ámbito	1.500 m
Espesor	0.20 m
Huella	0.290 m
Contrahuella	0.180 m
Desnivel que salva	4.14 m
Nº de escalones	23
Tamos consecutivos iguales	3
Planta final	Planta 3
Planta inicial	P.8
Peso propio	4.91 kN/m ²
Pedilaneado (Realizado con ladrillo)	1.20 kN/m ²
Soldado	0.80 kN/m ²
Barandillas	1.00 kN/m ²
Sobrecarga de uso	3.00 kN/m ²
Hormigón	HA-30, Yc=1.5
Acero	B 500 S, Ys=1.15
Rec. geométrico	2.5 cm

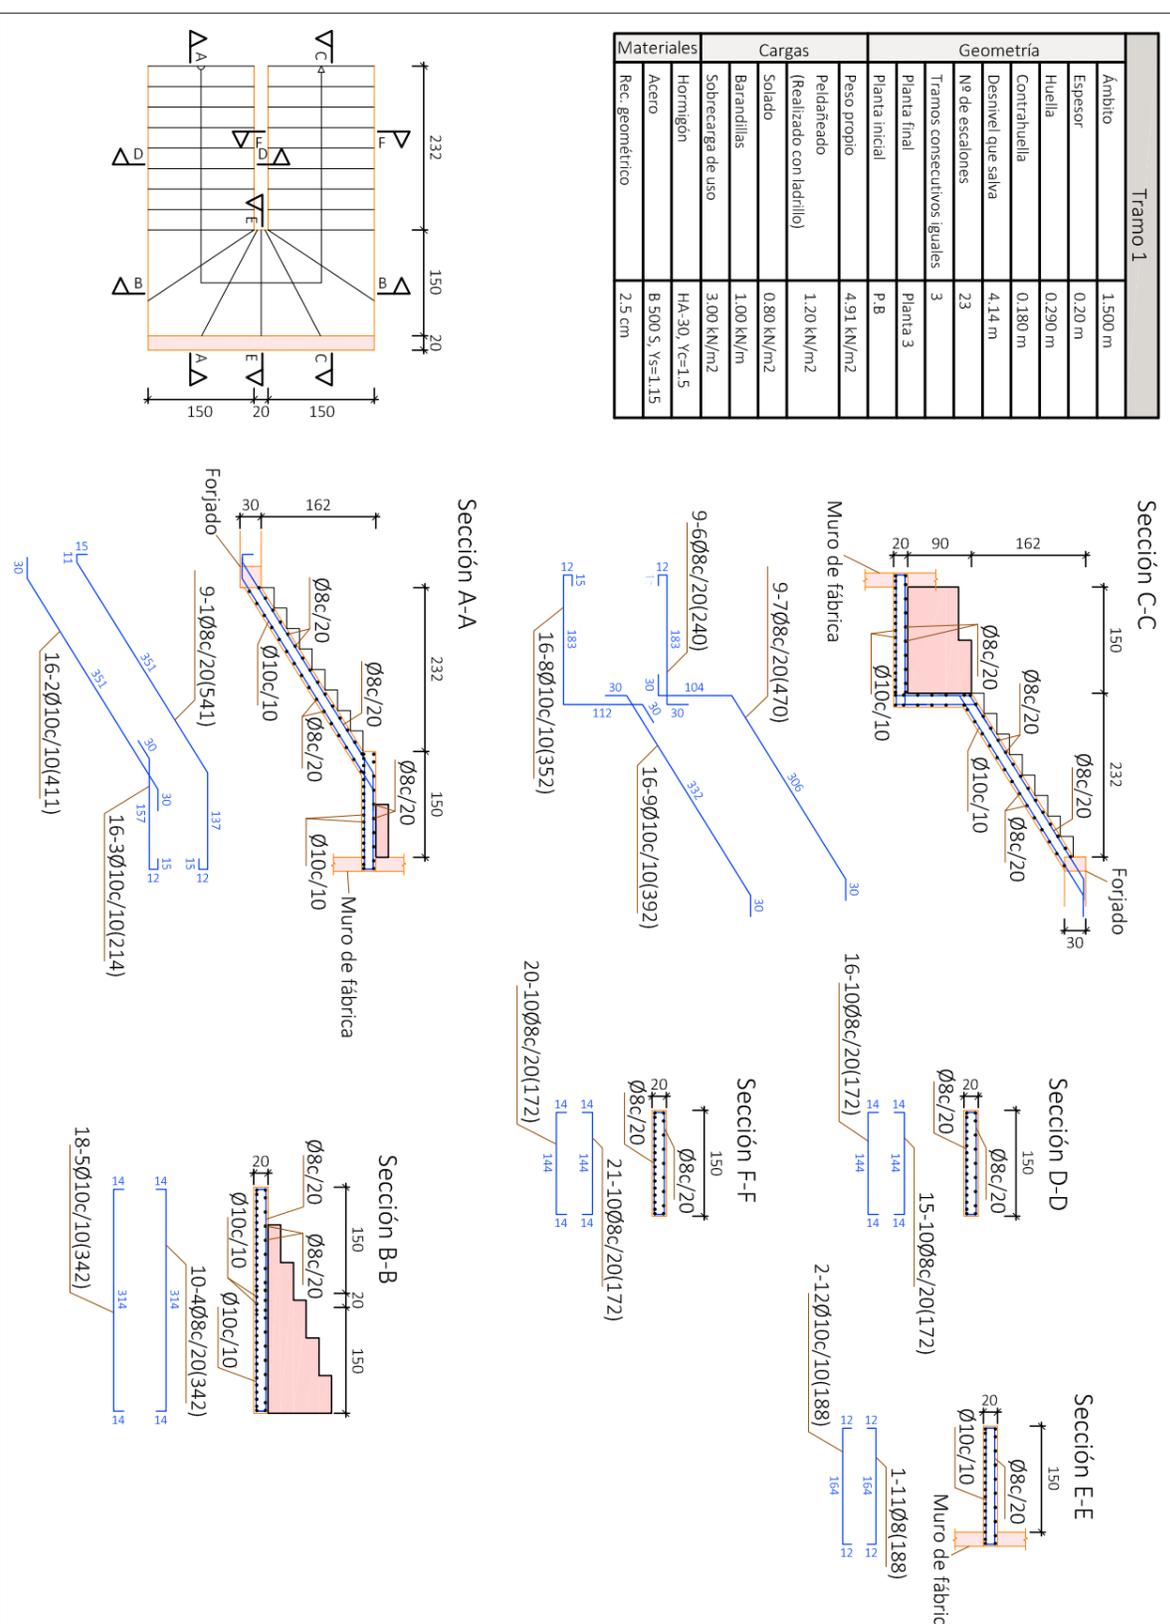

Resumen Acero Escalera 2	Long. total (m)	Peso+10% (kg)	Total
B 500 S, Ys=1.15	Ø8	817.5	355
	Ø10	853.1	579
			934

Elemento	Pos.	Diám.	No.	Long. (cm)	Total (cm)	B 500 S, Ys=1.15 (kg)
Escalera 2 -Tramo 1	1	Ø8	9	541	4869	19.2
	2	Ø10	16	411	6576	40.5
	3	Ø10	16	214	3424	21.1
	4	Ø8	10	342	3420	13.5
	5	Ø10	18	342	6156	38.0
	6	Ø8	9	240	2160	8.5
	7	Ø8	9	470	4230	16.7
	8	Ø10	16	352	5632	34.7
	9	Ø10	16	392	6272	38.7
	10	Ø8	72	172	12384	48.9
	11	Ø8	1	188	188	0.7
	12	Ø10	2	188	376	2.3
Total+10%:				311.1		
(x3):				933.3		
Ø8:				354.9		
Ø10:				578.4		
Total:				933.3		

CUADRO DE MATERIALES			
HORMIGÓN			
Elemento Estructural	Tipo	coef. parcial de seguridad	Resistencia de cálculo
Estructura	HA-25/b/15/1/a	1.5	16.7 N/m ²
	HA-30/b/15/1/	1.5	20 N/m ²
ACERO			
Elemento Estructural	Tipo	coef. parcial de seguridad	Resistencia de cálculo
Cimentación	B-500S	1.15	434.78 N/m ²
Pilares	B-500S	1.15	434.78 N/m ²
Vigas y Forjados	B-500S	1.15	434.78 N/m ²
Cercha	S275JR	1.15	239.13 N/m ²

CUADRO DE ACCIONES		
ACCIÓN	MAGNITUD	KN/m ²
Pesos Propios	Forjado	2.5
	Pavimento	0.8
	Falso Techo	0.3
Cargas Muertas	Cerramientos	10.58
	Tabiquería Interior	1
	C1: Zona con mesas y sillas	3
	C2: Zona con asientos fijos	4
	C3: Zona sin obstáculos	5
Sobrecarga de Uso	G1: Cubierta accesible solo para conservación	1
	Zona 5 del mapa español	0.2
	Nieve	



UNIVERSIDAD POLITÉCNICA DE VALENCIA
G.I.O.P : Grado en Ingeniería de Obras Públicas
CURSO: 20015-2016



Título del Proyecto :
Diseño de la estructura de un edificio del Centro Socio Cultural del barrio del Cabañal, situado en la esquina de las calles Eugenia Viñes y Doctor Marcos Sopena (Valencia).

Alumno : Luis Alcaide Ginés
Firma :
Profesor : Ignacio Paya Zaforteza

Designación del Plano:
Plano de la Escalera 2

Escala : 1/100
Fecha : Sept. 2016
Plano nº : 8.2