



UNIVERSIDAD POLITÉCNICA DE VALENCIA

G.I.O.P : Grado en Ingeniería de Obras Públicas

CURSO: 20015-2016



Título del Proyecto :

Diseño de la estructura de un edificio del Centro Socio Cultural del barrio del Cabañal, situado en la esquina de las calles Eugenia Viñes y Doctor Marcos Sopena (Valencia).

Alumno : Luis Alcaide Ginés

Designación del Plano:


Cuadro de Pilares
Planta Segunda (III)

Escala : 1/20

Fecha : Sept. 2016

Plano nº : 4.9

Resumen Acero			
Cuadro de pilares	Long. total (m)	Peso+10% (kg)	Total
B 500 S, $\gamma_s=1.15$	$\varnothing 6$	11900.9	2905
	$\varnothing 8$	274.1	119
	$\varnothing 12$	3299.1	3222
	$\varnothing 16$	1257.5	2183
	$\varnothing 20$	3017.4	8186
	$\varnothing 25$	169.2	717
			17332

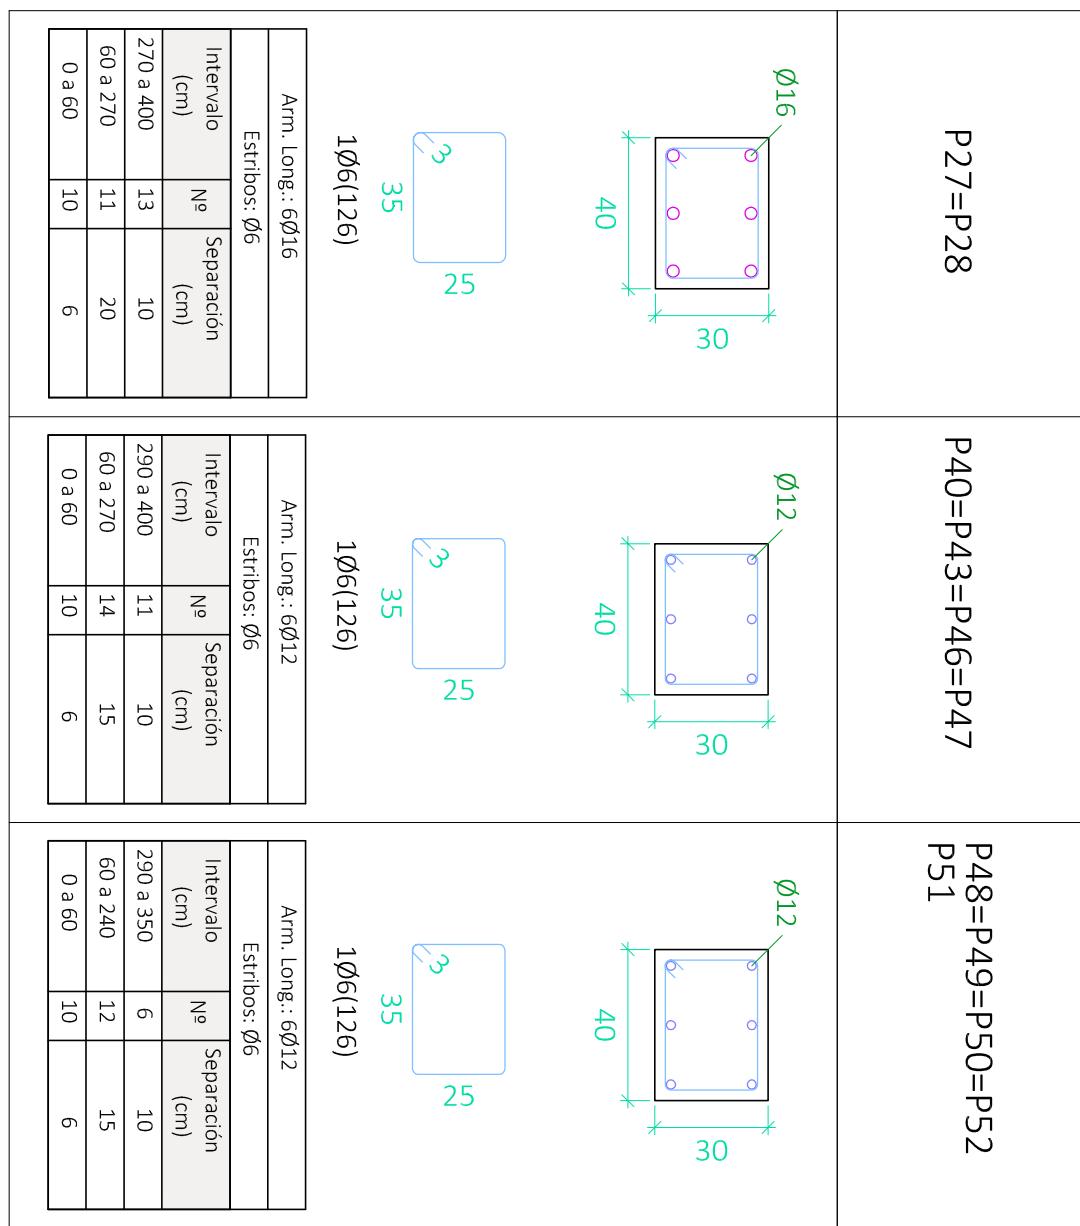

Planta 1

CUADRO DE MATERIALES			
HORMIGÓN	Elemento Estructural	Tipo	coef. parcial de seguridad de cálculo
H.A-25/B-15/Ila	Cimentación Estructura	HA-30/B-15/I	1,5
16.7 N/m ²			20 N/m ²
Intervalo (cm)	Nº	Separación (cm)	
270 a 400	13	10	
290 a 350	11	10	
60 a 240	14	15	
0 a 60	10	6	

CUADRO DE ACCIONES			
ACCIÓN	MAGNITUD		
Pesos Propios	Forjado	2,5	kN/m ²
	Pavimento	0,8	
Cargas Muertas	Falso Techo	0,3	
	Cerramientos (kN/m)	10,58	
	Tabiquería Interior	1	
Sobrecarga de Uso	C1: Zona con mesas y sillas	3	
	C2: Zona con asientos fijos	4	
	C3: Zonas sin obstáculos	5	
Nieve	G1: Cubierta accesible solo	1	
	Zona 5 del mapa español	0,2	