



Pórtico 22

Escala de los detalles: 1/50

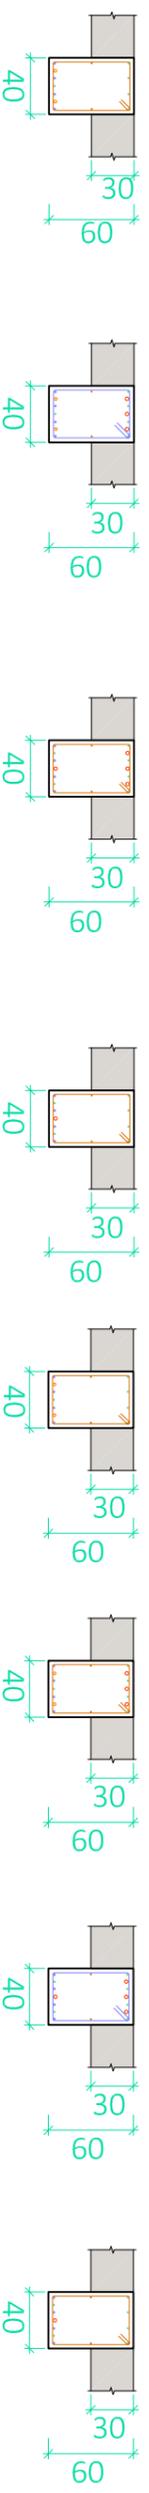

Pórtico 23

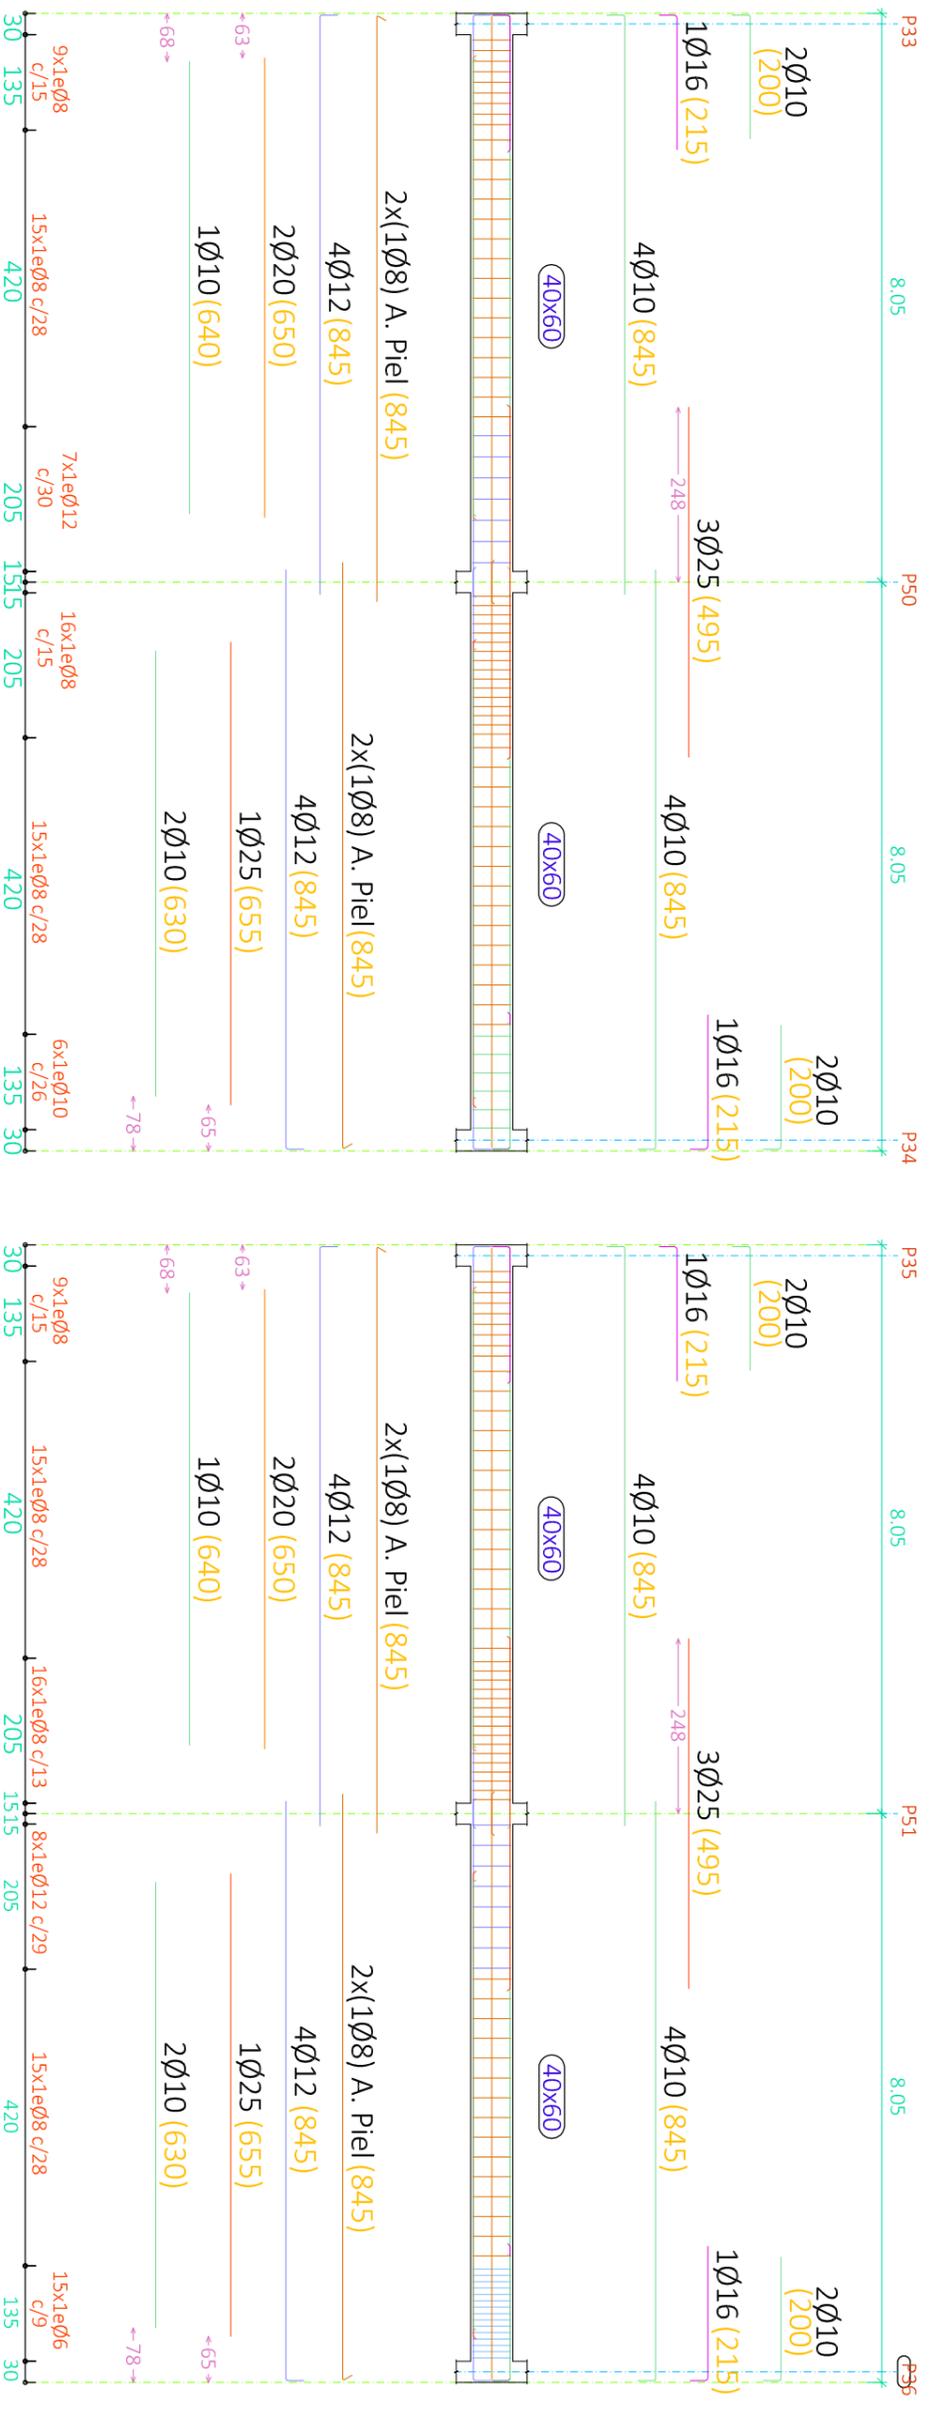

CUADRO DE MATERIALES

Elemento	Tipo	coef. parcial de seguridad	Resistencia de cálculo
Elemento Estructural	HA-25/b/15/IIa	1,5	16,7 N/m ²
Estructura	HA-30/b/15/I	1,5	20 N/m ²
Elemento Estructural	Tipo	coef. parcial de seguridad	Resistencia de cálculo
Cimentación	B-5005	1,15	434,78 N/m ²
Pilares	B-5005	1,15	434,78 N/m ²
Vigas Y Forjados	B-5005	1,15	434,78 N/m ²
Cercha	S275JR	1,15	239,13 N/m ²

Cotas y distancias en mm

P.B : Pórtico 22 y 23
Despiece de vigas
Escala pórticos 1:100
Escala secciones 1:50
Escala huecos 1:100
Grupo de Vigas : 40 x 60 cm

Recubrimiento = 25mm

CUADRO DE ACCIONES

ACCIÓN	MAGNITUD	kN/m ²
Pesos Propios	Forjado	2,5
	Pavimento	0,8
	Falso Techo	0,3
	Cerramientos	10,58
	Tabiquería Interior	1
	C1.: Zona con mesas y sillas	3
	C2.: Zona con asientos fijos	4
	C3.: Zona sin obstáculos	5
Sobrecarga de Uso	G1.: Cubierta accesible solo para conservación	1
Nieve	Zona 5 del mapa español	0,2

Título del Proyecto :

Diseño de la estructura de un edificio del Centro Socio Cultural del barrio del Cabañal, situado en la esquina de las calles Eugenia Viñes y Doctor Marcos Sopena (Valencia).

Alumno : Luis Alcaide Ginés

Firma :

Profesor : Ignacio Paya Zaforteza

Designación del Plano:

Plano Armado
Viga 40x60 cm

Escala : 1/100

Fecha : Sept. 2016

Plano nº : 5.2



UNIVERSIDAD POLITÉCNICA DE VALENCIA

G.I.O.P : Grado en Ingeniería de Obras Públicas

CURSO: 20015-2016

