


P14=P17=P15=P18

P16=P13

P19=P20=P21

P.B

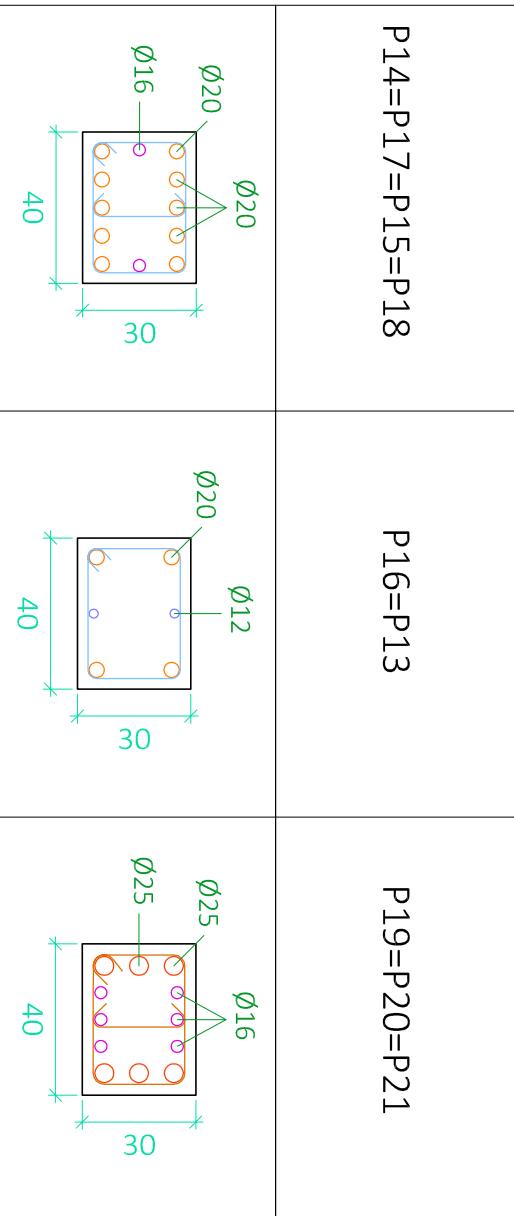

1Φ6(127)

1Φ6(37)

1Φ6(127)

1Φ6(38)

1Φ8(129)

1Φ8(38)

Arm. Long.: 10Φ20+2Φ16
Arranque: 10Φ20+2Φ16

Arm. Long.: 4Φ20+2Φ12
Arranque: 4Φ20+2Φ12

Arm. Long.: 6Φ25+6Φ16
Arranque: 6Φ25+6Φ16

Estríbos: Φ6

Estríbos: Φ6

Estríbos: Φ8

| CUADRO DE ACCIONES | | |
|--------------------|---|-------------------|
| ACCIÓN | MAGNITUD | kN/m ² |
| Pesos Propios | Forjado | 2,5 |
| | Pavimento | 0,8 |
| Cargas Muertas | Falso Techo | 0,3 |
| | Cerramientos (kN/m) | 10,58 |
| Sobrecarga de Uso | Tabiquería Interior | 1 |
| | C1: Zona con mesas y sillas | 3 |
| | C2: Zona con asientos filos | 4 |
| Nieve | C3: Zona sin obstáculos | 5 |
| | GI: Cubierta accesible solo para conservación | 1 |
| | Zona 5 del mapa español | 0,2 |

Resumen Acero

Cimentación

| CUADRO DE MATERIALES | | | | |
|----------------------|----------------------|------|---------------------------------------|-------------------------|
| HORMIGÓN | Elemento Estructural | Tipo | coef. parcial de seguridad de cálculo | Resistencia |
| Cimentación | HA-25/B/15/la | | 1,5 | 16,7 N/m ² |
| Estructura | HA-30/B/15/l | | 1,5 | 20 N/m ² |
| | | | | |
| ACERO | Elemento Estructural | Tipo | coef. parcial de seguridad de cálculo | Resistencia |
| Cimentación | B-500S | | 1,15 | 434,78 N/m ² |
| Pilares | B-500S | | 1,15 | 434,78 N/m ² |
| Vigas y Forjados | B-500S | | 1,15 | 434,78 N/m ² |
| Cercha | S275JR | | 1,15 | 239,13 N/m ² |

| Resumen Acero | Long total (m) | Peso+10% (kg) | Total |
|--------------------------|----------------|---------------|-------|
| Cuadro de pilares | | | |
| B 500 S, Vs=1.15 | Φ6 | 11900,9 | 2905 |
| | Φ8 | 274,1 | 119 |
| | Φ12 | 3299,1 | 3222 |
| | Φ16 | 1257,5 | 2183 |
| | Φ20 | 3017,4 | 8186 |
| | Φ25 | 169,2 | 717 |
| | | | 17332 |

Título del Proyecto :

Diseno de la estructura de un edificio del Centro Socio Cultural del barrio del Cabañal, situado en la esquina de las calles Eugenia Viñes y Doctor

Marcos Sopena (Valencia).

Alumno : Luis Alcaide Ginés

Designación del Plano:

Escala : 1/20

Fecha : Sept. 2016

Cuadro de Pilares

Planta Baja (II)

Plano nº : 4.2



UNIVERSIDAD POLITÉCNICA DE VALENCIA

G.I.O.P : Grado en Ingeniería de Obras Públicas

CURSO: 20015-2016

