


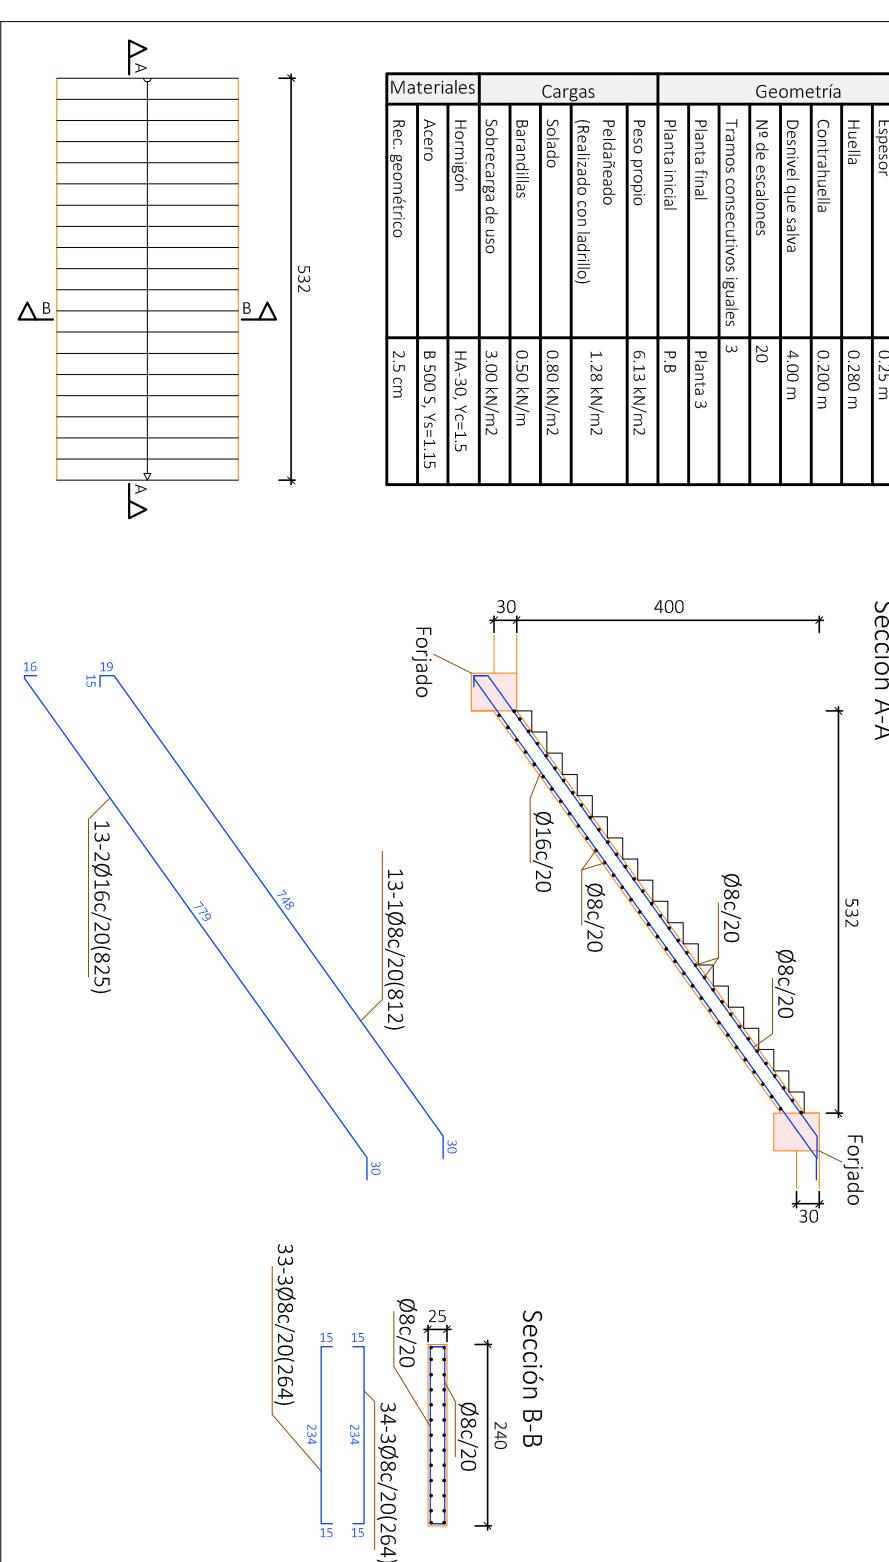

Escalera 1

Tramo 1	
Ámbito	2.400 m
Espesor	0.25 m
Huella	0.280 m
Contrahuella	0.200 m
Desnivel que salva	4,00 m
Nº de escalones	20
Tramos consecutivos iguales	3
Planta final	Planta 3
Planta inicial	P.B
Peso propio	6.13 kN/m ²
Peldanado	1.28 kN/m ² (Realizado con ladrillo)
Cargas	0.80 kN/m ²
Barandillas	0.50 kN/m
Sobrecrecha de uso	3.00 kN/m ²
Materiales	Hormigón Acero
	B 500 S, Y _s =1.15 2.5 cm



CUADRO DE MATERIALES					
HORMIGÓN	Elemento Estructural	Tipo	coef. parcial	Resistencia de cálculo	Resistencia
			de seguridad		
			1,5	16,7 N/m ²	20 N/m ²
Hormigón	Cimentación	HA-25/b/15/l/a	1,5		
	Estructura	HA-30/b/15/l	1,5		
ACERO	Elemento Estructural	Tipo	coef. parcial de seguridad	Resistencia de cálculo	Resistencia
	Cimentación	B-500S	1,15	434,78 N/m ²	
	Pilares	B-500S	1,15	434,78 N/m ²	
	Vigas Y Forjados	B-500S	1,15	434,78 N/m ²	
	Cercha	S275UR	1,15	239,13 N/m ²	

Resumen Acero	Long. total (m)	Peso+10% (kg)	Total
Escalera 1			
B 500 S, Y _s =1.15	Ø8	847.3	368
	Ø16	321.8	559
			927

CUADRO DE ACCIONES

ACCIÓN	MAGNITUD	kN/m ²
Pesos Propios	Forjado	2,5
	Pavimento	0,8
Cargas Muertas	Falso Techo	0,3
	Cerramientos	10,58
	Tabiquería Interior	1
Sobrecrecha de Uso	C1: Zona con mesas y sillas	3
	C2: Zona con asientos fijos	4
	C3: Zona sin obstáculos	5
	G1: Cubierta accesible solo para conservación	1
Nieve	Zona 5 del mapa español	0,2

Título del Proyecto :

Alumno : Luis Alcaide Ginés

Designación del Plano:

Escala : 1/100

Firma :

Fecha : Sept. 2016

Plano de la Escalera 1

Plano nº : 8.1

Diseno de la estructura de un edificio del Centro Socio Cultural del barrio del Cabanyal, situado en la esquina de las calles Eugenia Viñes y Doctor Marcos Sopena (Valencia).