


P7=P9=P12=P1=P38
 P41=P29=P30=P31
 P32=P33=P34=P22
 P23=P3=P4=P24=P6
 P44=P42=P35=P36
 P39=P37=P25=P26

P8=P5=P2

P11=P10

Cubierta

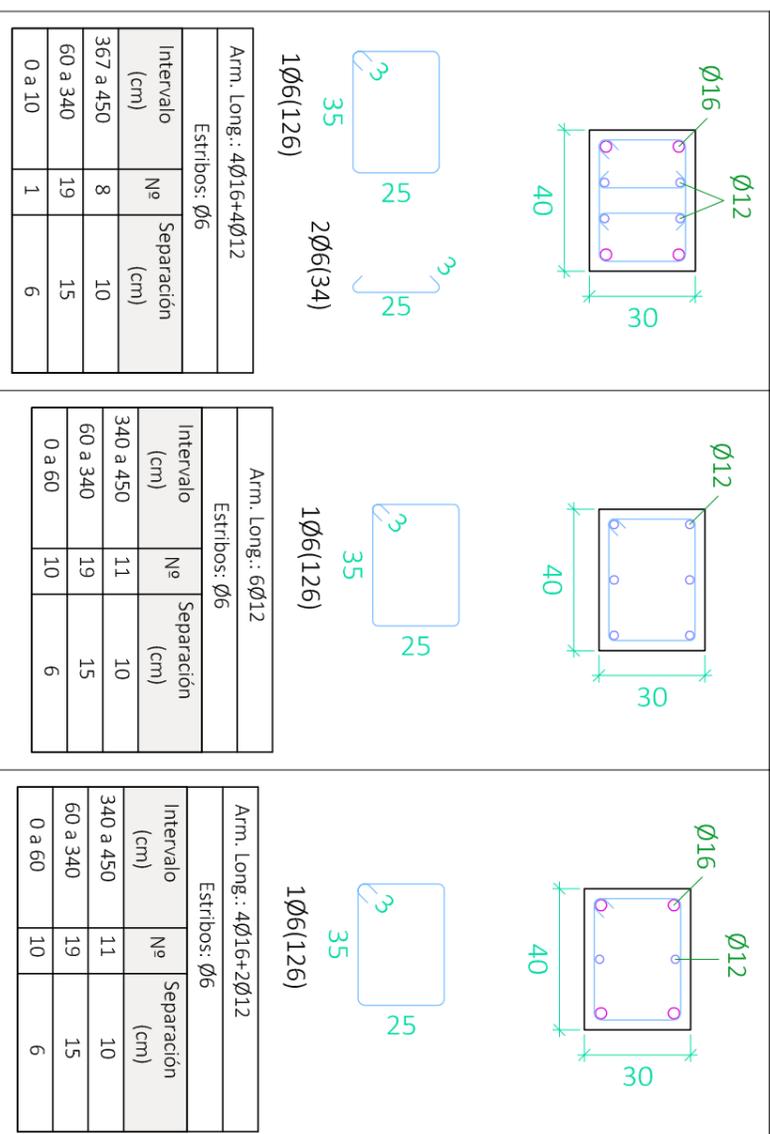

P.3

CUADRO DE ACCIONES		
ACCIÓN	MAGNITUD	kN/m ²
Pesos Propios	Forjado	2,5
	Pavimento	0,8
	Falso Techo	0,3
Cargas Muertas	Cerramientos (kN/m)	10,58
	Tabiquería Interior	1
	CI: Zona con mesas y sillas	3
	C2: Zona con asientos fijos	4
	C3: Zona sin obstáculos	5
Sobrecarga de Uso	G1: Cubierta accesible solo para conservación	1
	Zona 5 del mapa español	0,2

Recubrimiento = 25mm

Arm. Long.: 4Ø16+4Ø12		
Estribos: Ø6		
Intervalo (cm)	Nº	Separación (cm)
367 a 450	8	10
60 a 340	19	15
0 a 10	1	6

Arm. Long.: ØØ12		
Estribos: Ø6		
Intervalo (cm)	Nº	Separación (cm)
340 a 450	11	10
60 a 340	19	15
0 a 60	10	6

Arm. Long.: 4Ø16+2Ø12		
Estribos: Ø6		
Intervalo (cm)	Nº	Separación (cm)
340 a 450	11	10
60 a 340	19	15
0 a 60	10	6

Resumen Acero Cuadro de pilares		Long. total (m)	Peso+10% (kg)	Total
B 500 S, Ys=1.15	Ø6	11900.9	2905	
	Ø8	274.1	119	
	Ø12	3299.1	3222	
	Ø16	1257.5	2183	
	Ø20	3017.4	8186	
	Ø25	169.2	717	17332

CUADRO DE MATERIALES			
HORMIGÓN			
Elemento Estructural	Tipo	coef. parcial de seguridad	Resistencia de cálculo
Estructura	HA-25/B/15/IIa	1,5	16,7 N/m ²
	HA-30/B/15/I	1,5	20 N/m ²
ACERO			
Elemento Estructural	Tipo	coef. parcial de seguridad	Resistencia de cálculo
Cimentación	B-500S	1,15	434,78 N/m ²
Pilares	B-500S	1,15	434,78 N/m ²
Vigas Y Forjados	B-500S	1,15	434,78 N/m ²
Cercha	S275JR	1,15	239,13 N/m ²



UNIVERSIDAD POLITÉCNICA DE VALENCIA
 G.I.O.P. : Grado en Ingeniería de Obras Públicas
 CURSO: 20015-2016



Título del Proyecto :
 Diseño de la estructura de un edificio del Centro Socio Cultural del barrio del Cabañal, situado en la esquina de las calles Eugenia Viñes y Doctor Marcos Sopena (Valencia).

Alumno : Luis Alcaide Ginés

Firma :

Profesor : Ignacio Paya Zaforteza

Designación del Plano:

Cuadro de Pilares
 Planta Cubierta (I)

Escala : 1/20

Fecha : Sept. 2016

Plano nº : 4.13