


Borja Ontiveros Peanilla

Junio 2017

PLANO SITUACIÓN Parque tecnológico (PATERNA)

nº de plano:

1:7500

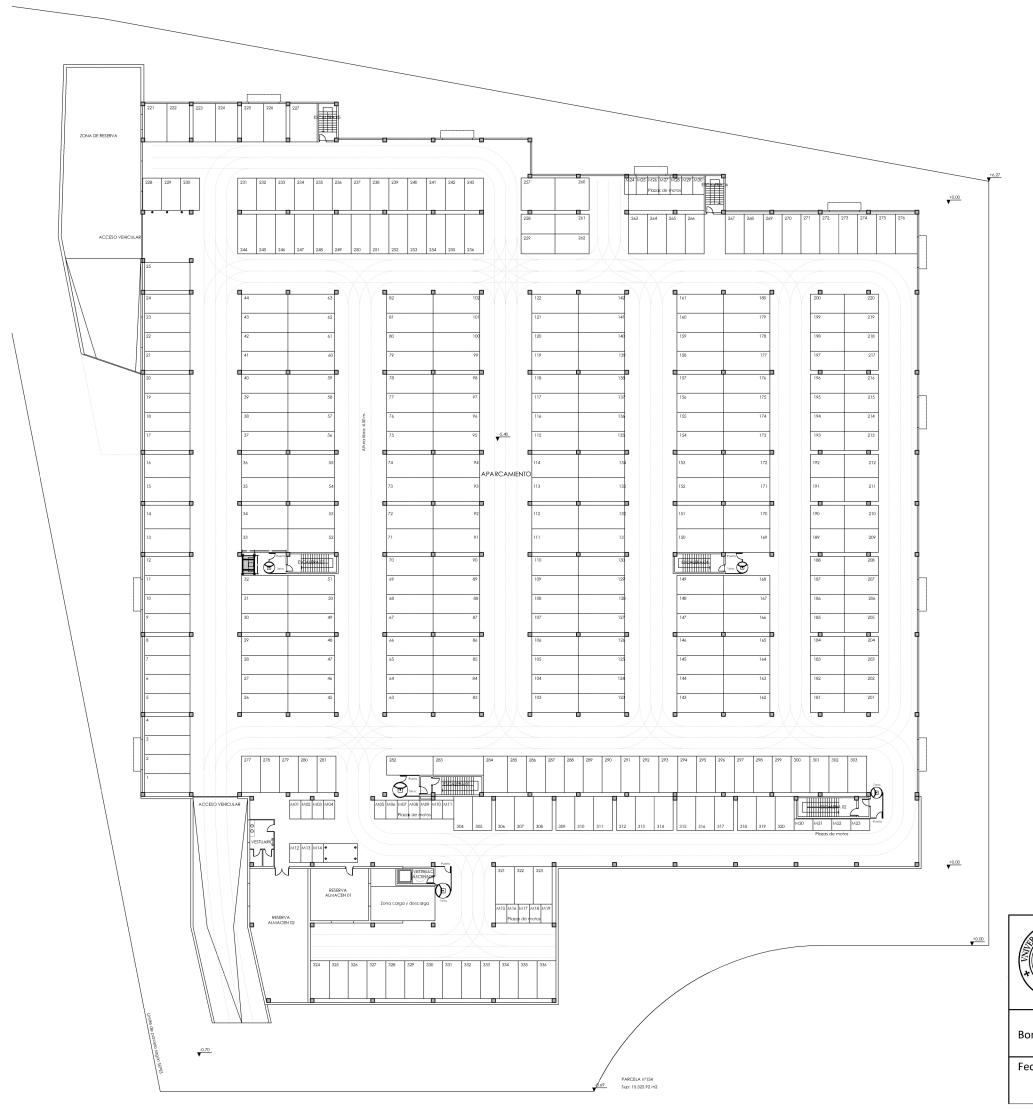





GESTIÓN DE MANTENIMIENTO DEL EDIFICIO DE FAURECIA INTERIOR SYSTEMS, R&D VALENCIA CENTER

Borja Ontiveros Peanilla

Junio 2017


Fecha:

ESTADO ACTUAL- SÓTANO

Escala: 1:500

nº de plano:

1.1

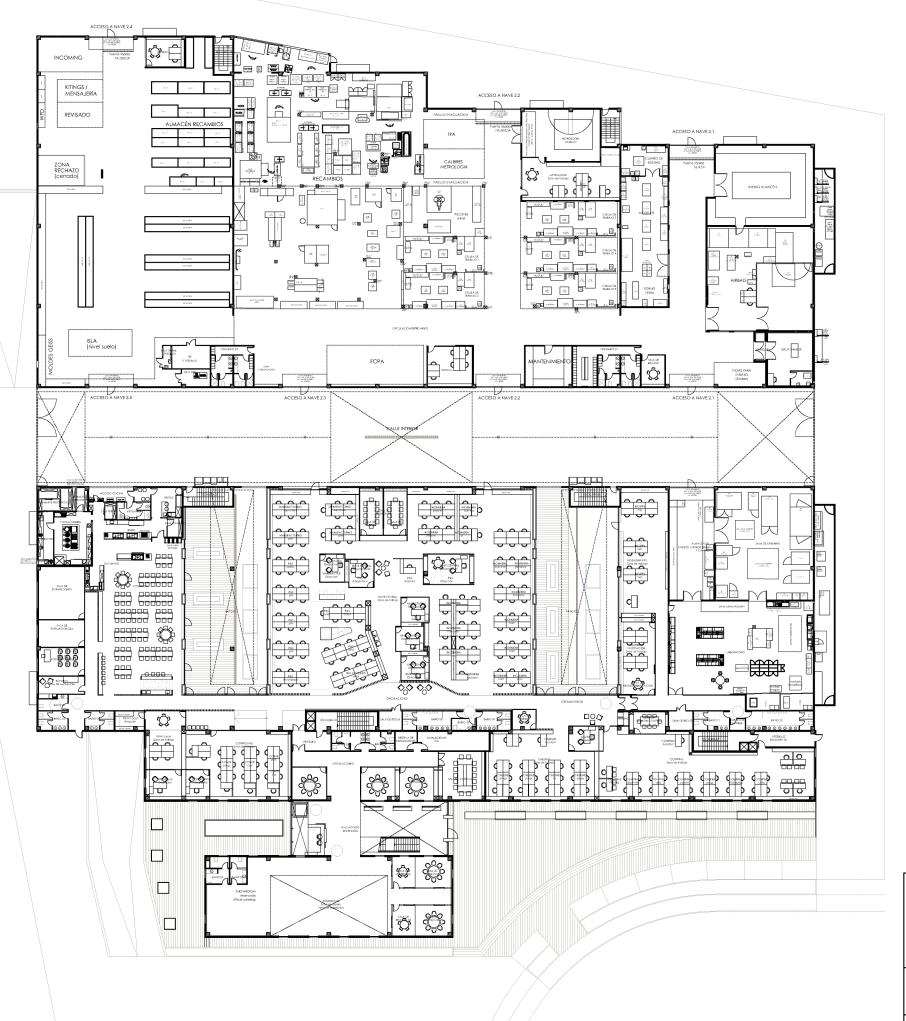





GESTIÓN DE MANTENIMIENTO DEL EDIFICIO DE FAURECIA INTERIOR SYSTEMS, R&D VALENCIA CENTER

Borja Ontiveros Peanilla


Fecha:


Junio 2017

ESTADO ACTUAL-PLANTA BAJA Escala: 1:500

nº de plano:

1.2

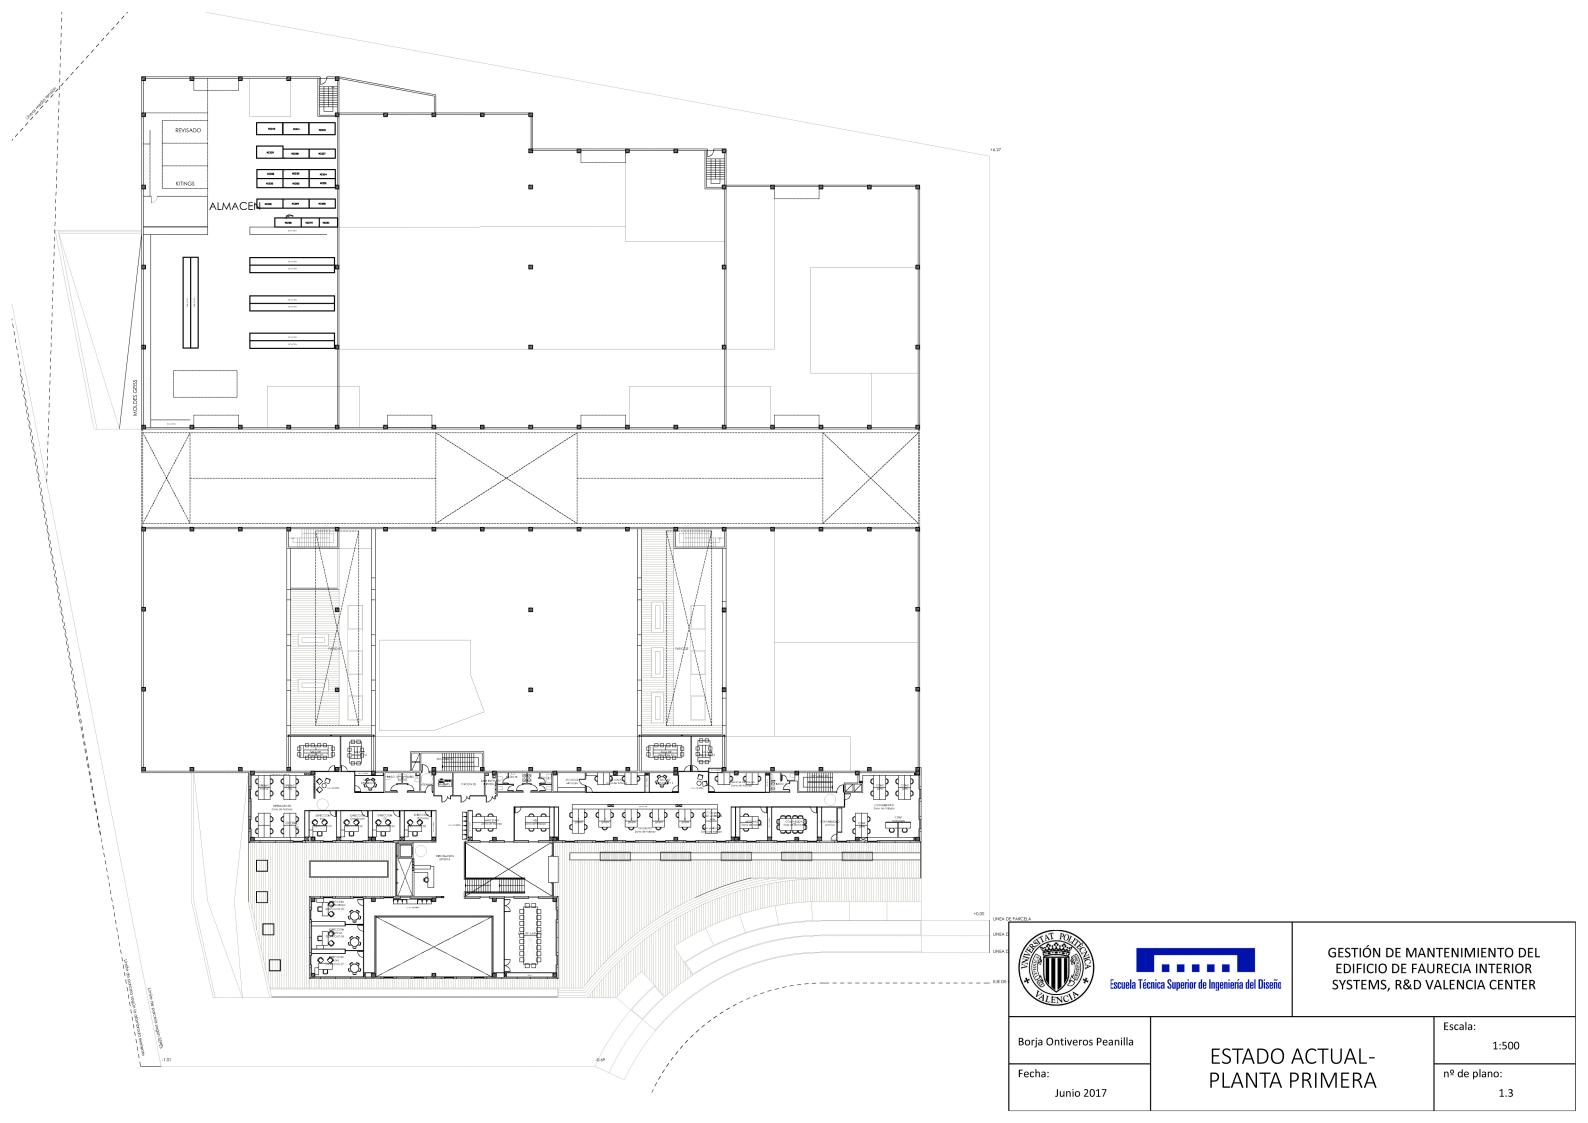

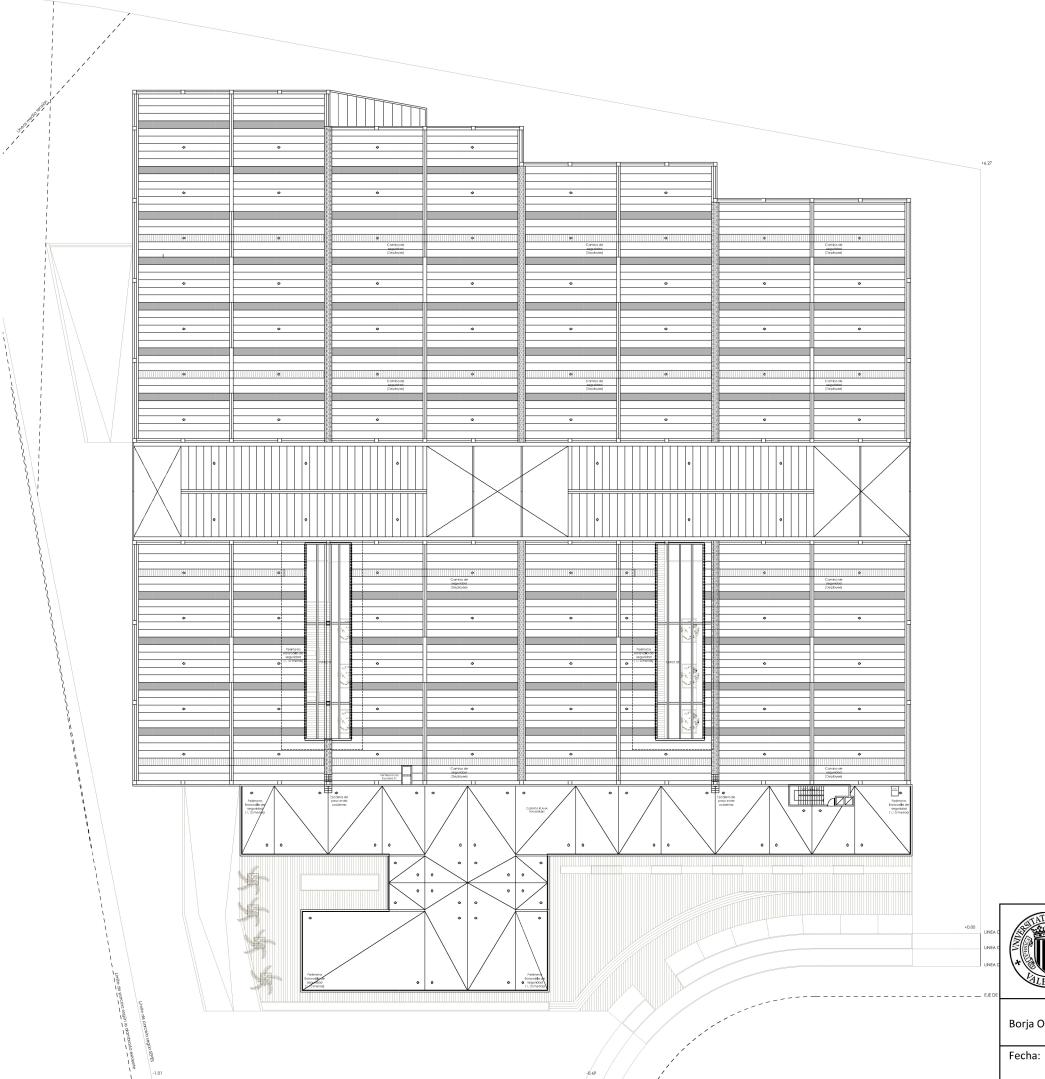





GESTIÓN DE MANTENIMIENTO DEL EDIFICIO DE FAURECIA INTERIOR SYSTEMS, R&D VALENCIA CENTER

Borja Ontiveros Peanilla


Junio 2017

ESTADO ACTUAL- AZOTEA

Escala: 1:500

nº de plano:

IHŽIII Válvula embridada de cierre esfera 2"
IHŽIII Válvula roscada de cierre esfera 1" Derivación en "cayado" con bajada a 1.5 m del suelo AISI 304 DN 25 1" Press Fitting Tubería AISI 304 DN 25 1" Press Fitting Tubería AISI 304 DN 50 2" Press Fitting

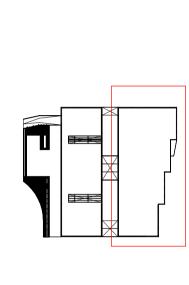

Fecha:

INSTALACIÓN DE AIRE COMPRIMIDO, VACÍO Y EXTRACCIÓN Edificio Pilot plant - Planta baja

nº de plano:

2.1


1:200

Junio 2017

Borja Ontiveros Peanilla

GESTIÓN DE MANTENIMIENTO DEL EDIFICIO DE FAURECIA INTERIOR SYSTEMS, R&D VALENCIA CENTER



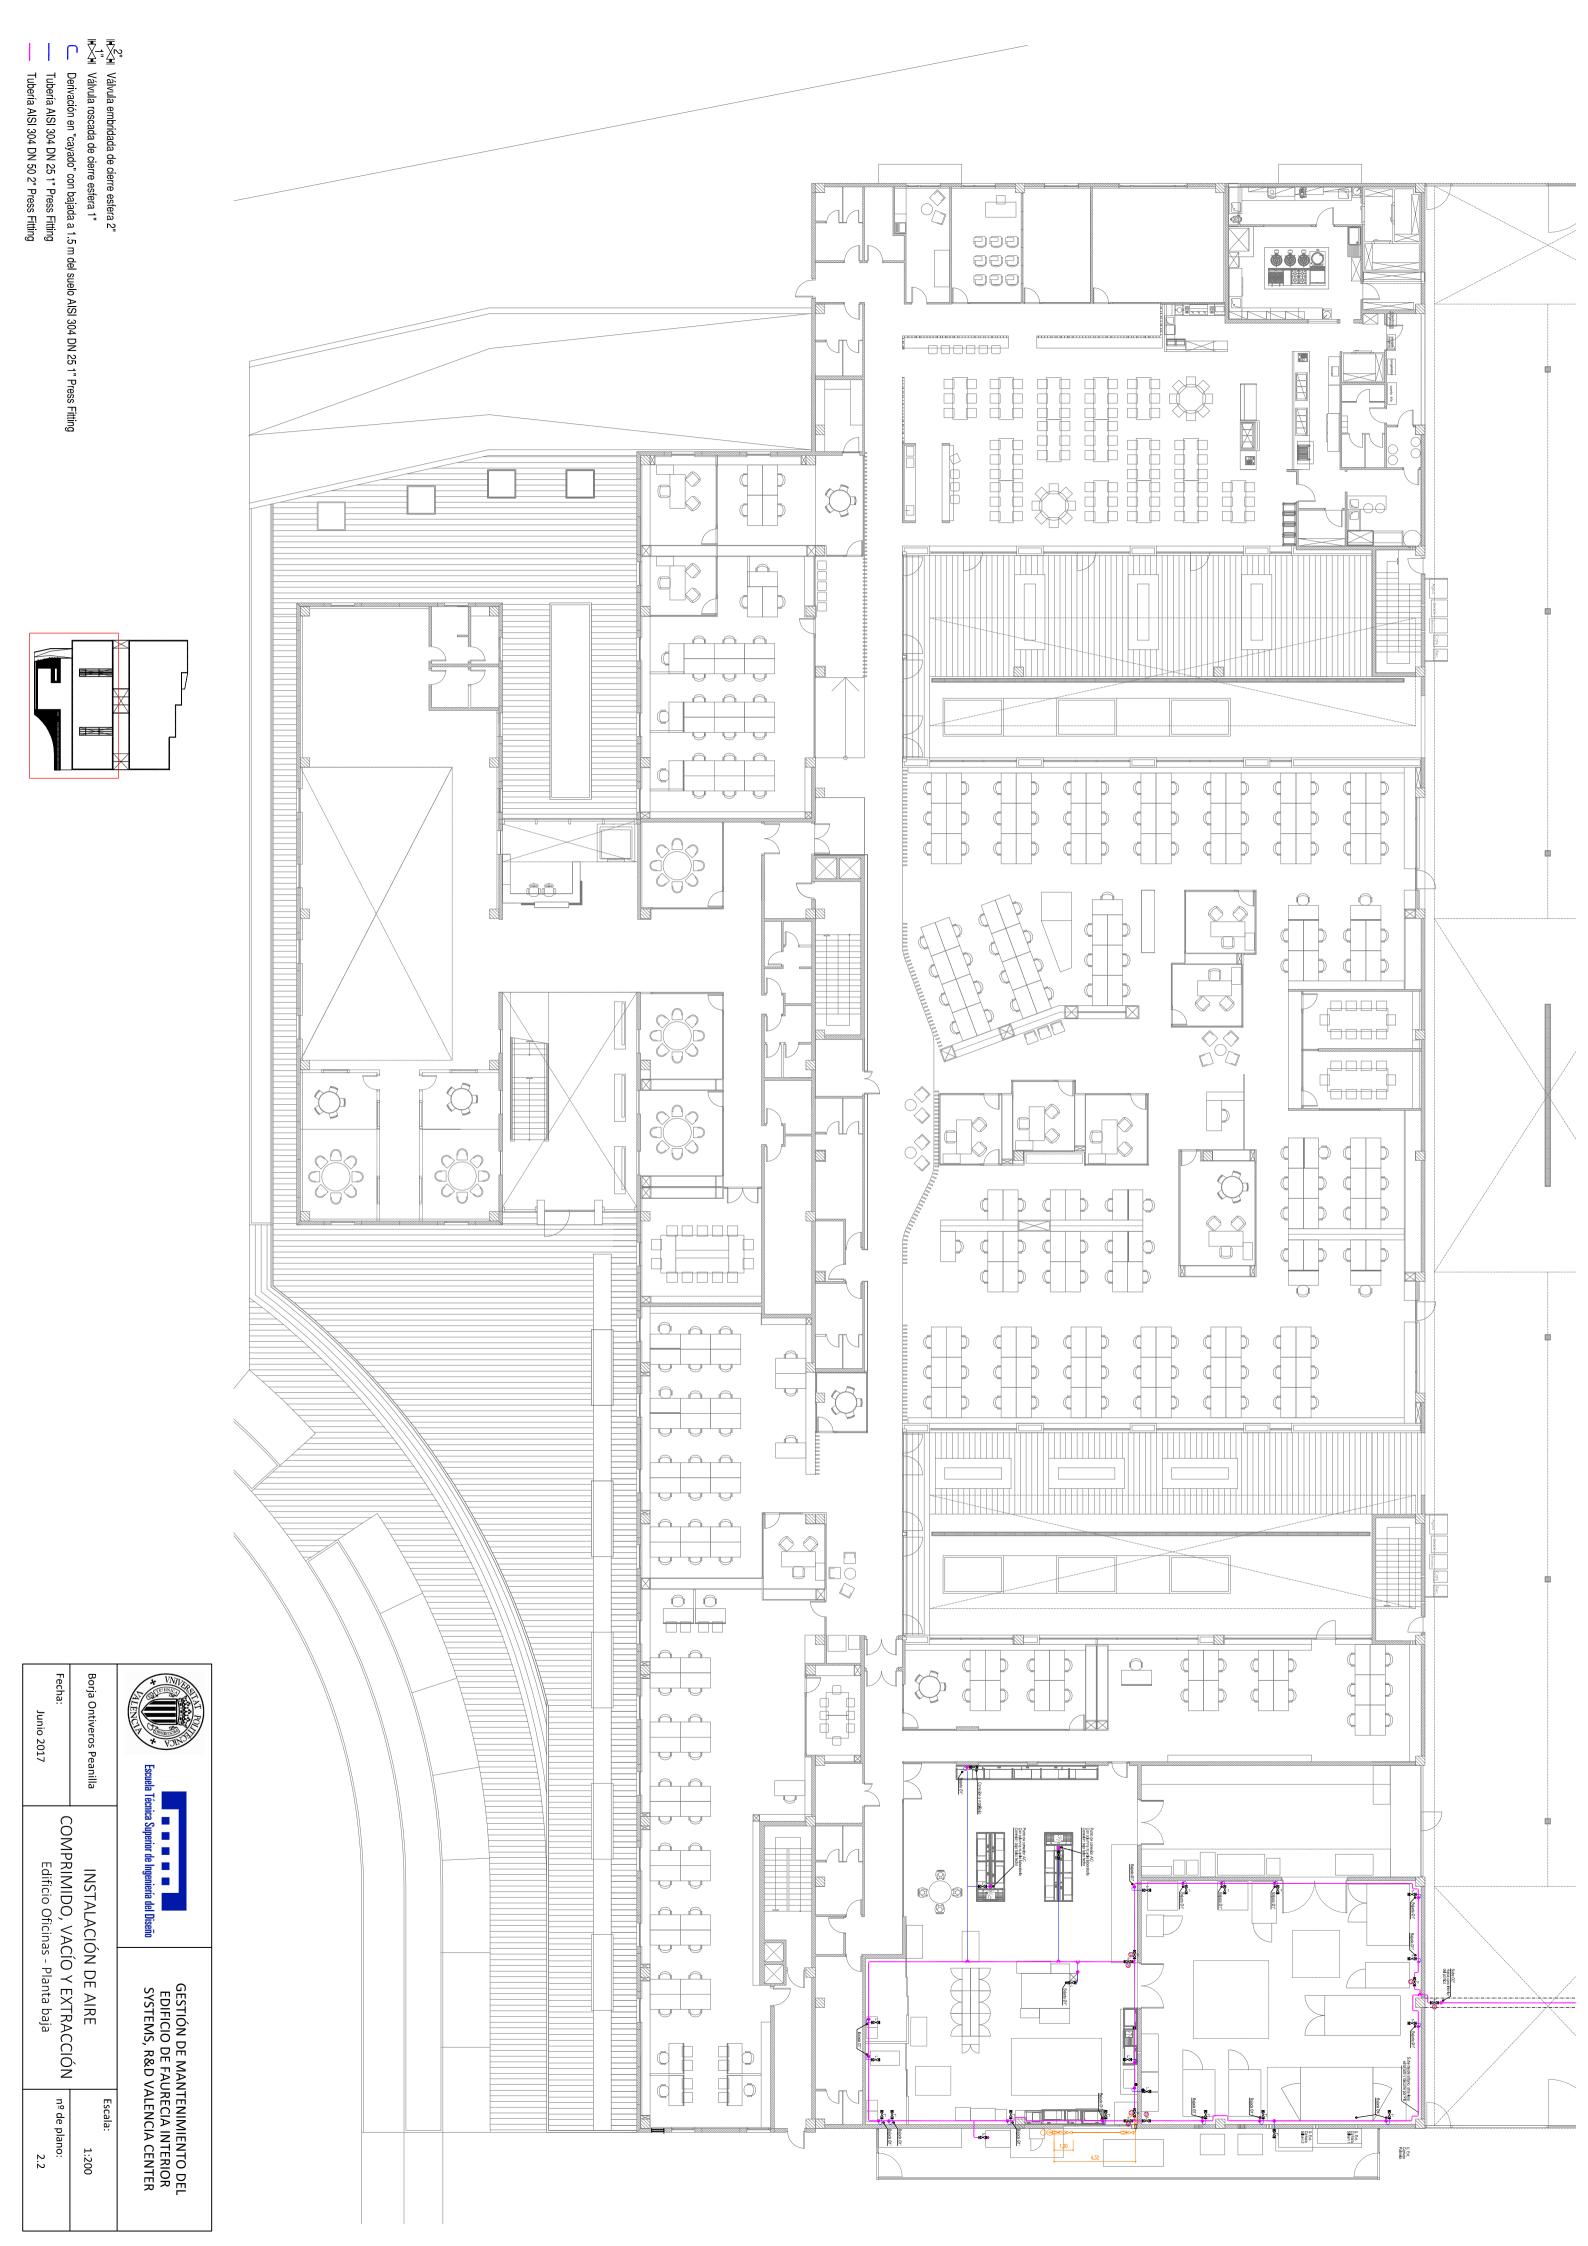



Línea de refrigeración 1. Recorrido en Planta Baja
Línea de refrigeración 1. Recorrido en Planta Sótano
Anillo de refrigeración para las cámaras climáticas "Palmela" y "Dycometal".
Línea de refrigeración 3. Recorrido en Planta Baja
Anillo de refrigeración para el Congelador de Airbag.

lH≫ll Válvula de cierre

Planta Baja
Planta Sótano
Sotano
socimáticas "Palmela" y "Dycometal".

